


令和6年度

工事名称：沖縄県家畜改良センター給水設備改修工事

工事場所：国頭村安田地内(家畜改良センター)


## 位 置 図

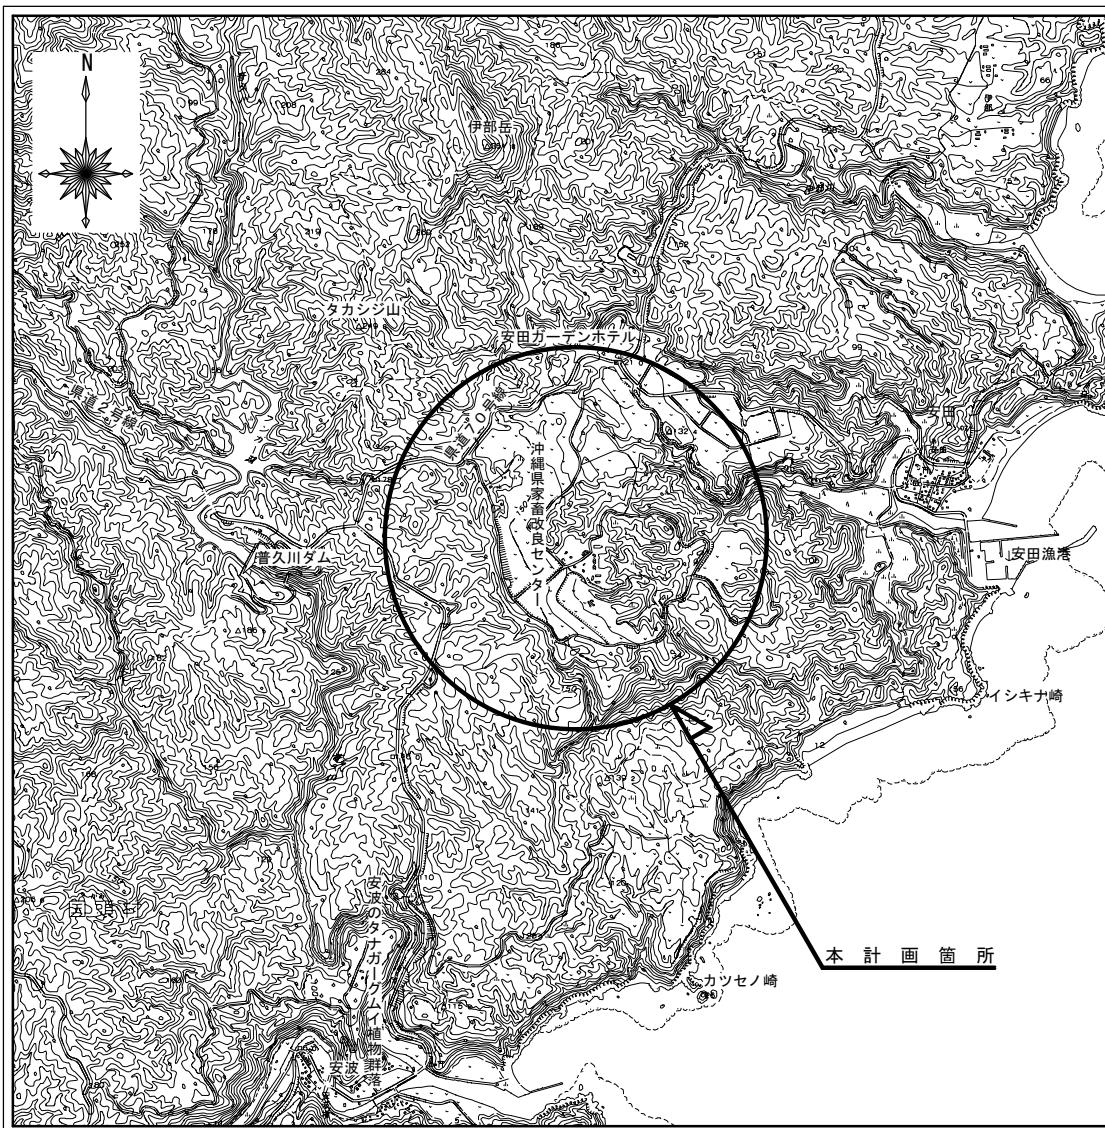

## 図面目録

平面図-1


S=1/500

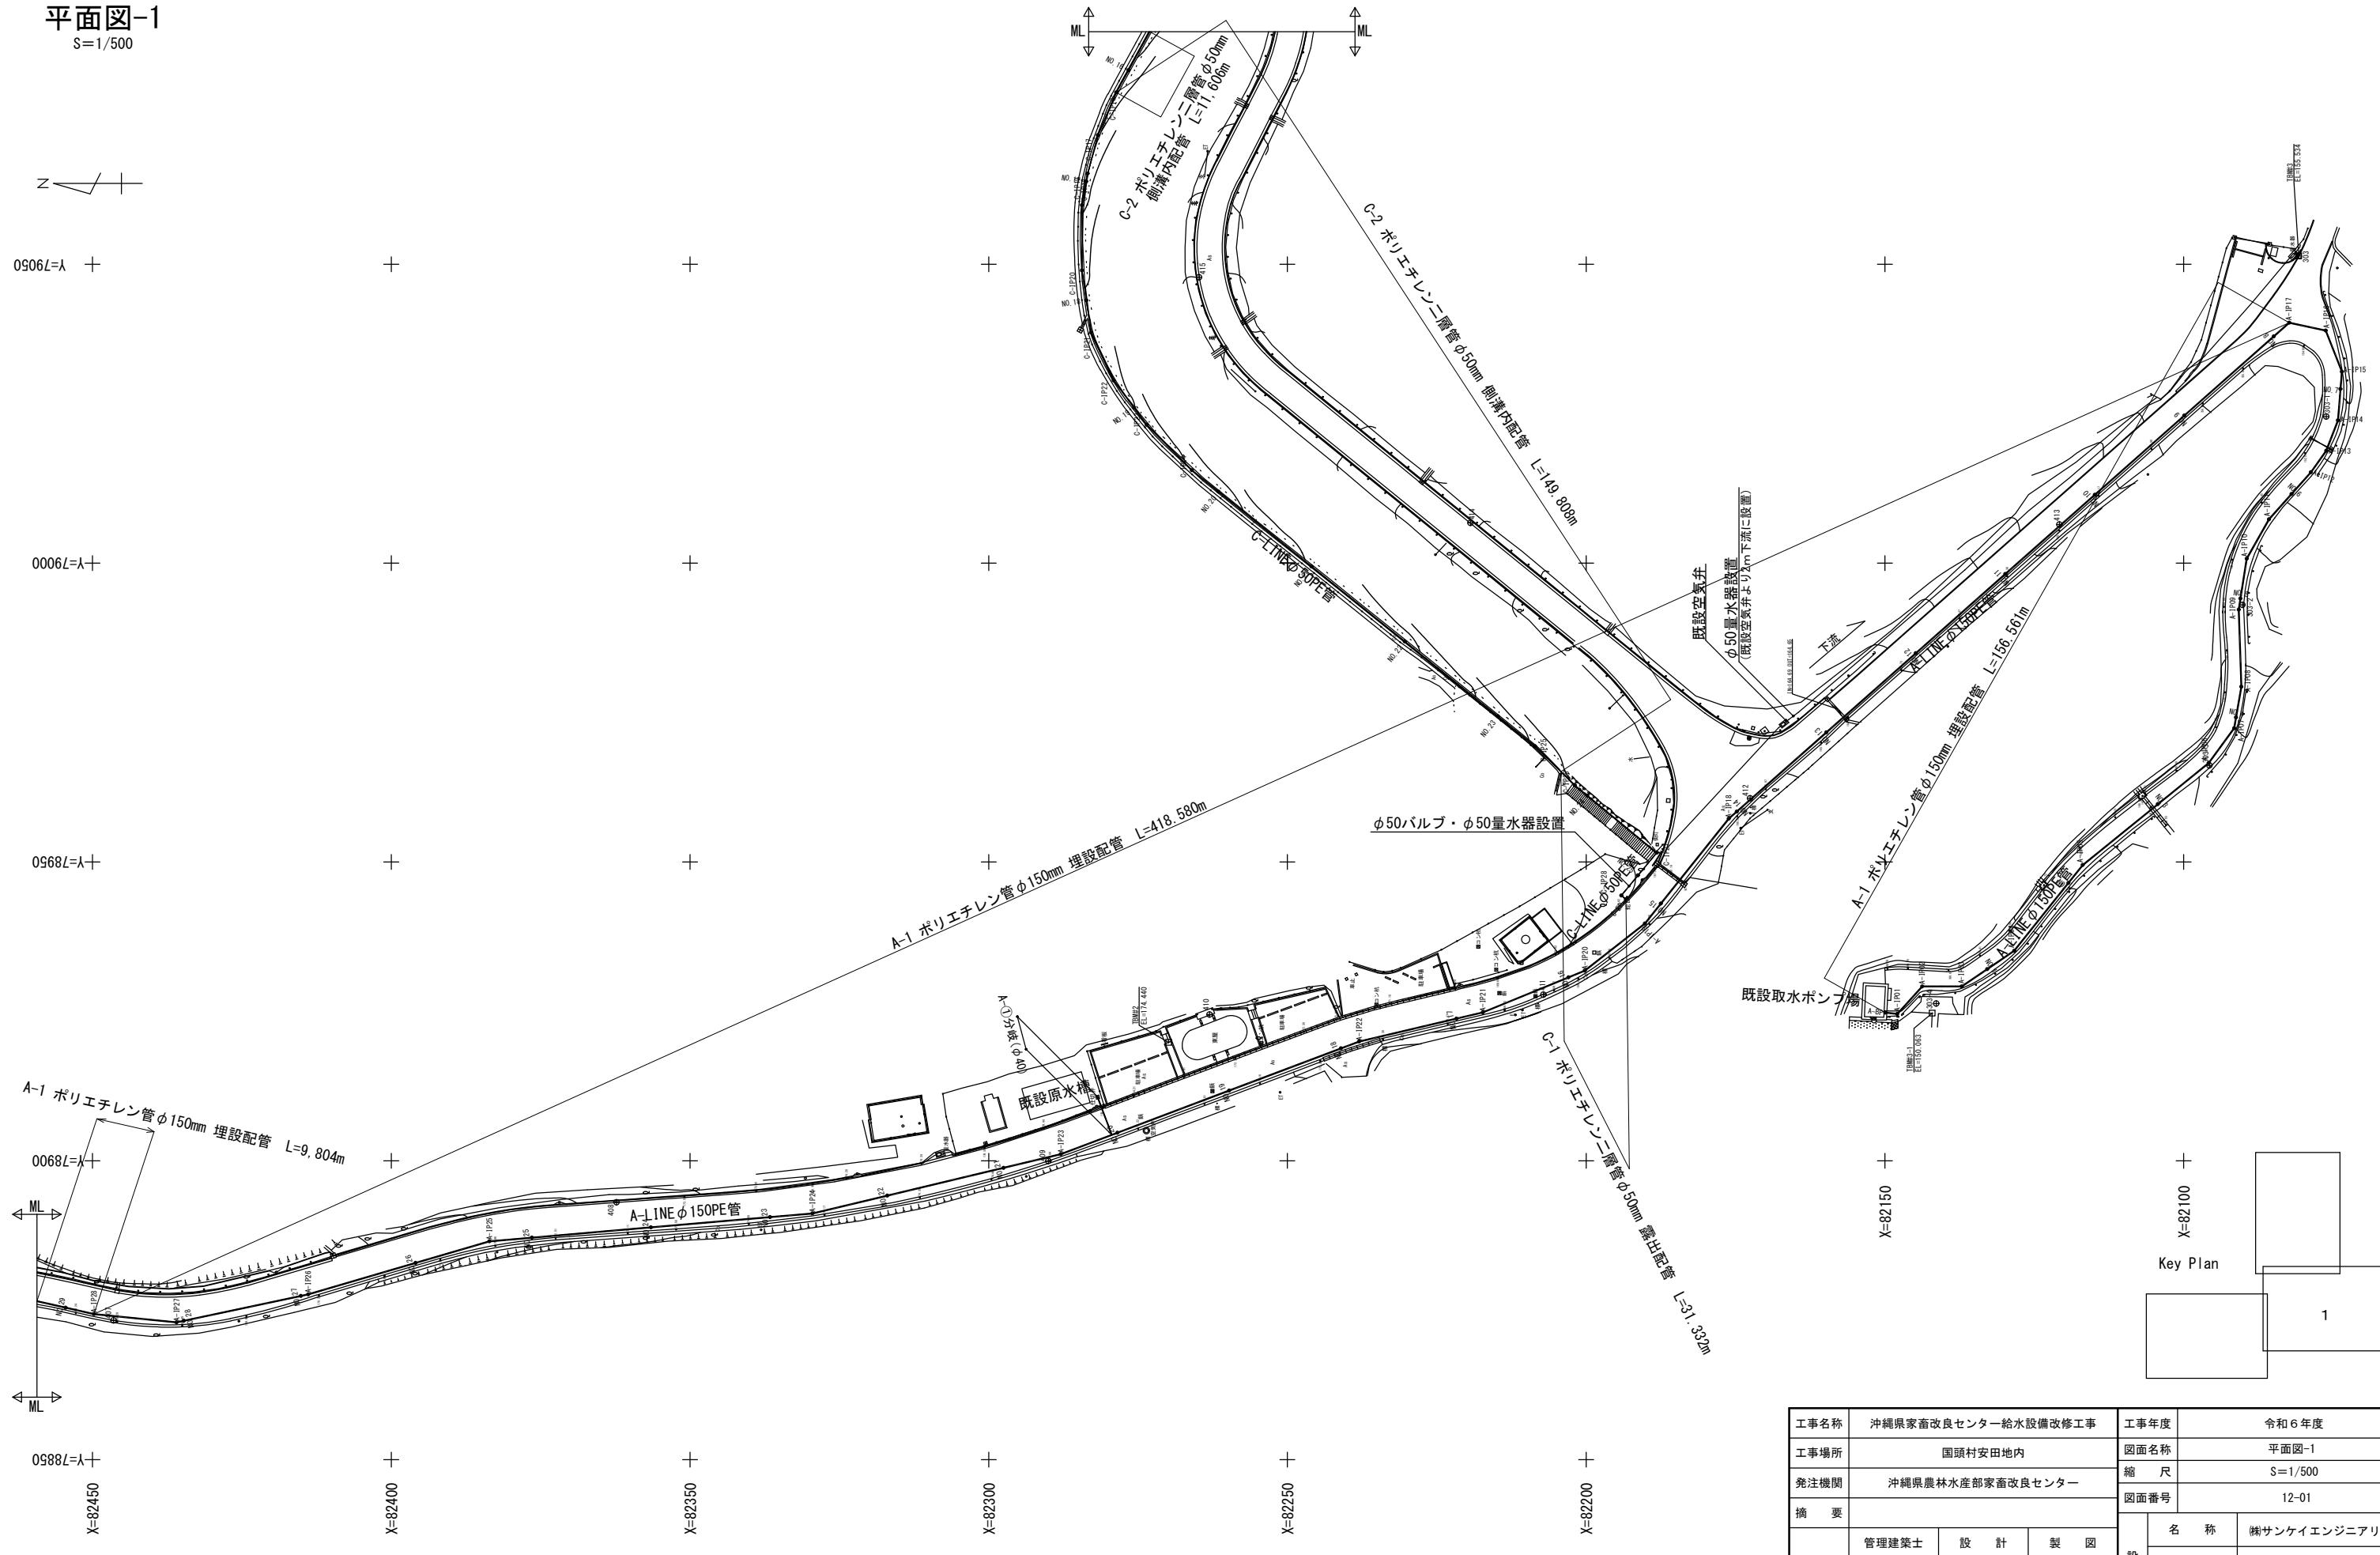

工事名称	沖縄県家畜改良センター給水設備改修工事		
工事場所	国頭村安田地内		
発注機関	沖縄県農林水産部家畜改良センター		
摘要			
検印	管理建築士	設計	製図
設計者	資格者氏名		株サンケイエンジニアリング
	登録番号		
	所在地		

平面図-2

S=1/500

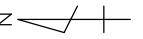

y=79000 +

+ + + + + + +

+ + + + + + +

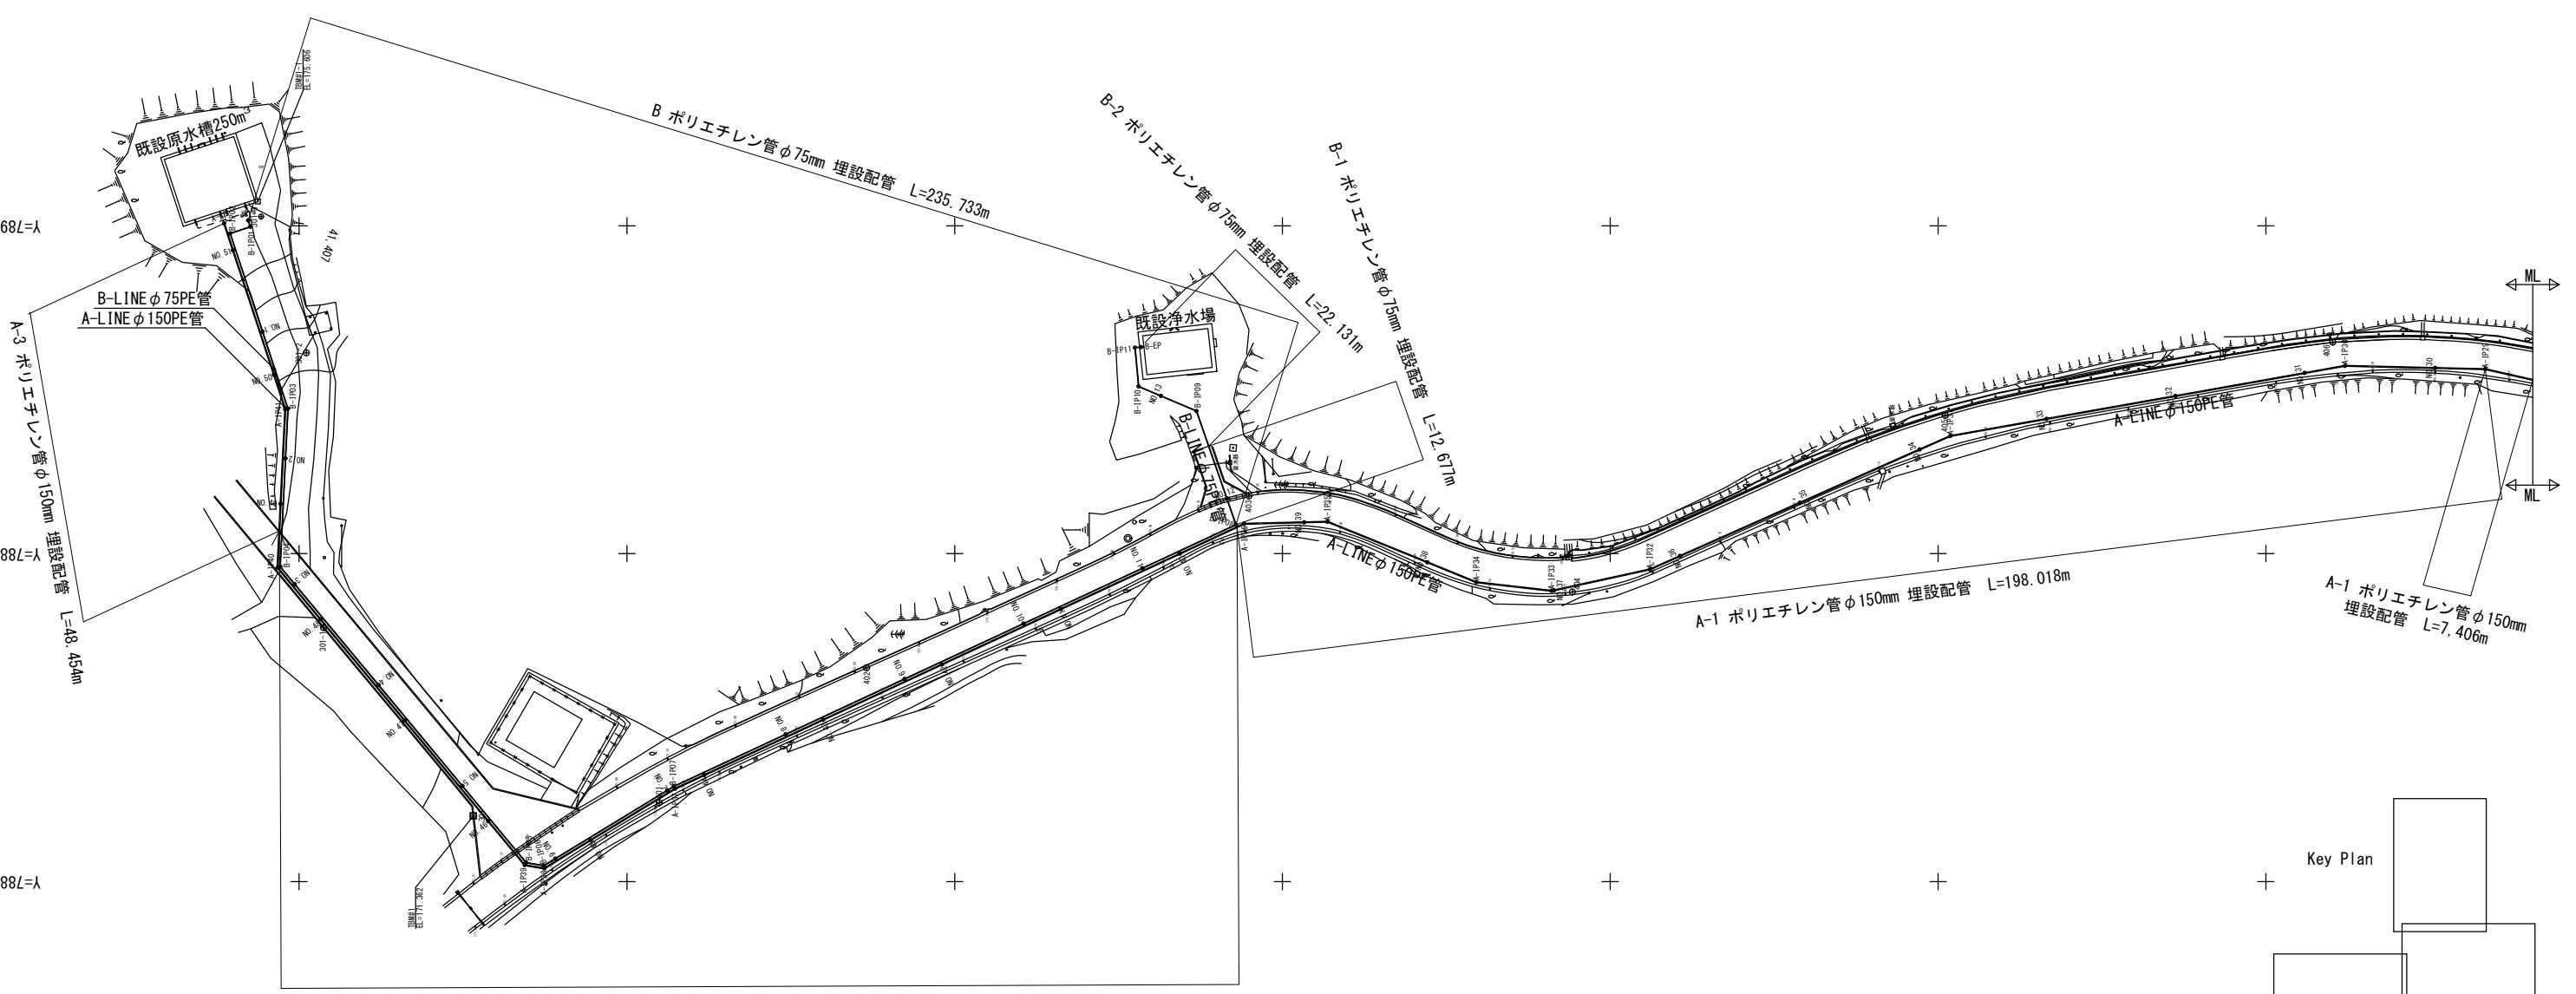


Key Plan

2

工事名称	沖縄県家畜改良センター給水設備改修工事			工事年度	令和6年度	
工事場所	国頭村安田地内			図面名称	平面図-2	
発注機関	沖縄県農林水産部家畜改良センター			縮尺	S=1/500	
摘要				図面番号	12-02	
X=82500 検印	管理建築士	設計	製図	名 称	株サンケイエンジニアリング	
				資格者氏名		
				登録番号		
				所 在 地		

# A-LINE縦断図－1

V=1/100 · H=1/500

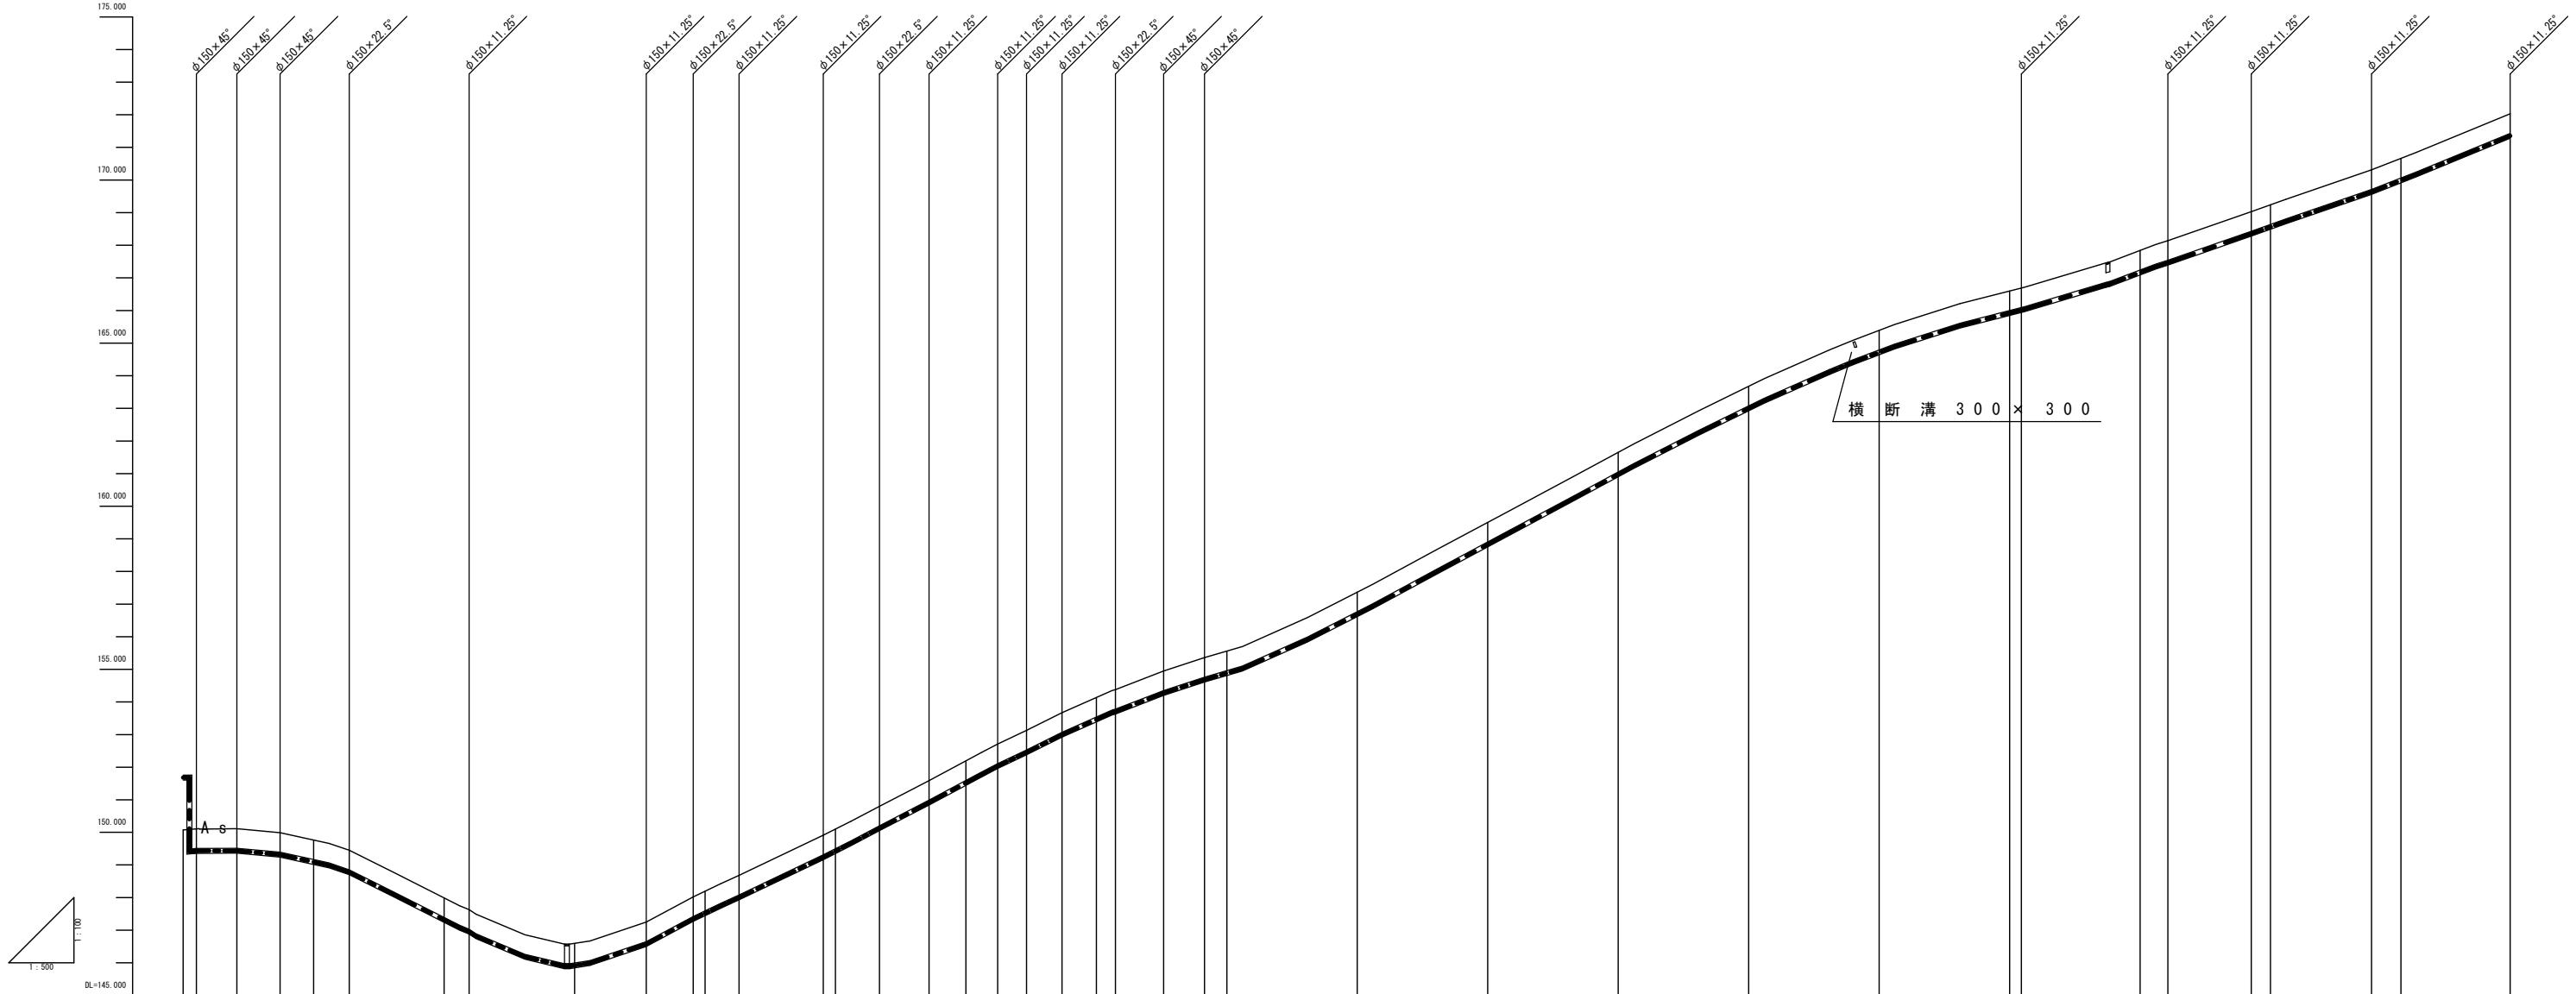


測量距離[m]	区間距離[m]	地盤距離[m]	管中心高[m]	土被り[m]	配管種別	A-1配管		
						管種管径		
A-IP01	0.000	0.000	150.074	151.682	A-EP	Φ150×45°		
A-IP02	2.030	2.030	150.105	149.435		Φ150×45°		
A-IP03	6.630	8.236	149.990	149.315		Φ150×45°		
A-NO.1	5.134	14.866	149.990	149.315		Φ150×45°		
A-IP04	5.427	20.000	149.765	149.900		Φ150×45°		
A-NO.2	14.528	40.000	147.991	147.316		Φ150×45°		
A-IP05	3.831	43.831	147.630	146.955		Φ150×45°		
A-NO.3	16.169	60.000	146.595	145.920		Φ150×45°		
A-IP06	10.983	70.983	147.250	146.575		Φ150×45°		
A-IP07	7.205	78.188	148.020	147.345		Φ150×45°		
A-NO.4	1.812	80.000	148.193	147.518		Φ150×45°		
A-IP08	5.218	85.218	148.680	148.005		Φ150×45°		
A-IP09	12.903	98.120	149.910	149.235		Φ150×45°		
A-NO.5	1.879	100.000	150.099	149.424		Φ150×45°		
A-IP10	6.749	106.749	150.800	150.125		Φ150×45°		
A-IP11	7.586	114.335	151.590	150.915		Φ150×45°		
A-NO.6	5.665	120.000	152.195	151.520		Φ150×45°		
A-IP12	4.870	124.870	152.710	152.035		Φ150×45°		
A-IP13	4.414	129.284	153.130	152.455		Φ150×45°		
A-IP14	5.449	134.733	153.170	152.495		Φ150×45°		
A-NO.7	5.267	140.000	154.138	153.463		Φ150×45°		
A-IP15	2.910	142.910	154.380	153.705		Φ150×45°		
A-IP16	7.396	150.306	154.950	154.275		Φ150×45°		
A-IP17	6.252	156.558	155.380	154.685		Φ150×45°		
A-NO.8	3.442	160.000	155.561	154.886		Φ150×45°		
A-NO.9	20.000	180.000	157.367	156.692		Φ150×45°		
A-NO.10	20.000	200.000	159.905	158.630		Φ150×45°		
A-NO.11	20.000	220.000	161.652	160.972		Φ150×45°		
A-NO.12	20.000	240.000	163.676	163.001		Φ150×45°		
A-NO.13	20.000	260.000	165.390	164.715		Φ150×45°		
A-IP20	12.778	317.043	169.030	168.555		Φ150×45°		
A-IP18	2.957	281.811	166.690	166.015		Φ150×45°		
A-IP19	15.481	300.000	167.840	167.165		Φ150×45°		
A-NO.16	4.519	340.000	170.665	169.985		Φ150×45°		
A-IP21	4.265	304.265	168.140	167.465		Φ150×45°		
A-NO.17	18.189	335.481	170.310	169.635		Φ150×45°		
A-IP22	16.743	356.743	172.030	171.355		Φ150×45°		

検査者	工事名称			工事場所			工事年度		
	沖縄県家畜改良センター給水設備改修工事			国頭村安田地内			令和6年度		
摘要	発注機関			発注機関			図面名称		
	沖縄県農林水産部家畜改良センター			沖縄県農林水産部家畜改良センター			A-LINE縦断図－1		
設計者	管理建築士	設計	製図	縮尺	登録番号	所在地	名 称	資格者氏名	株サンケイエンジニアリング
印				V=1/100 · H=1/500			12-03		

# A-LINE縦断図－2

V=1/100 · H=1/500

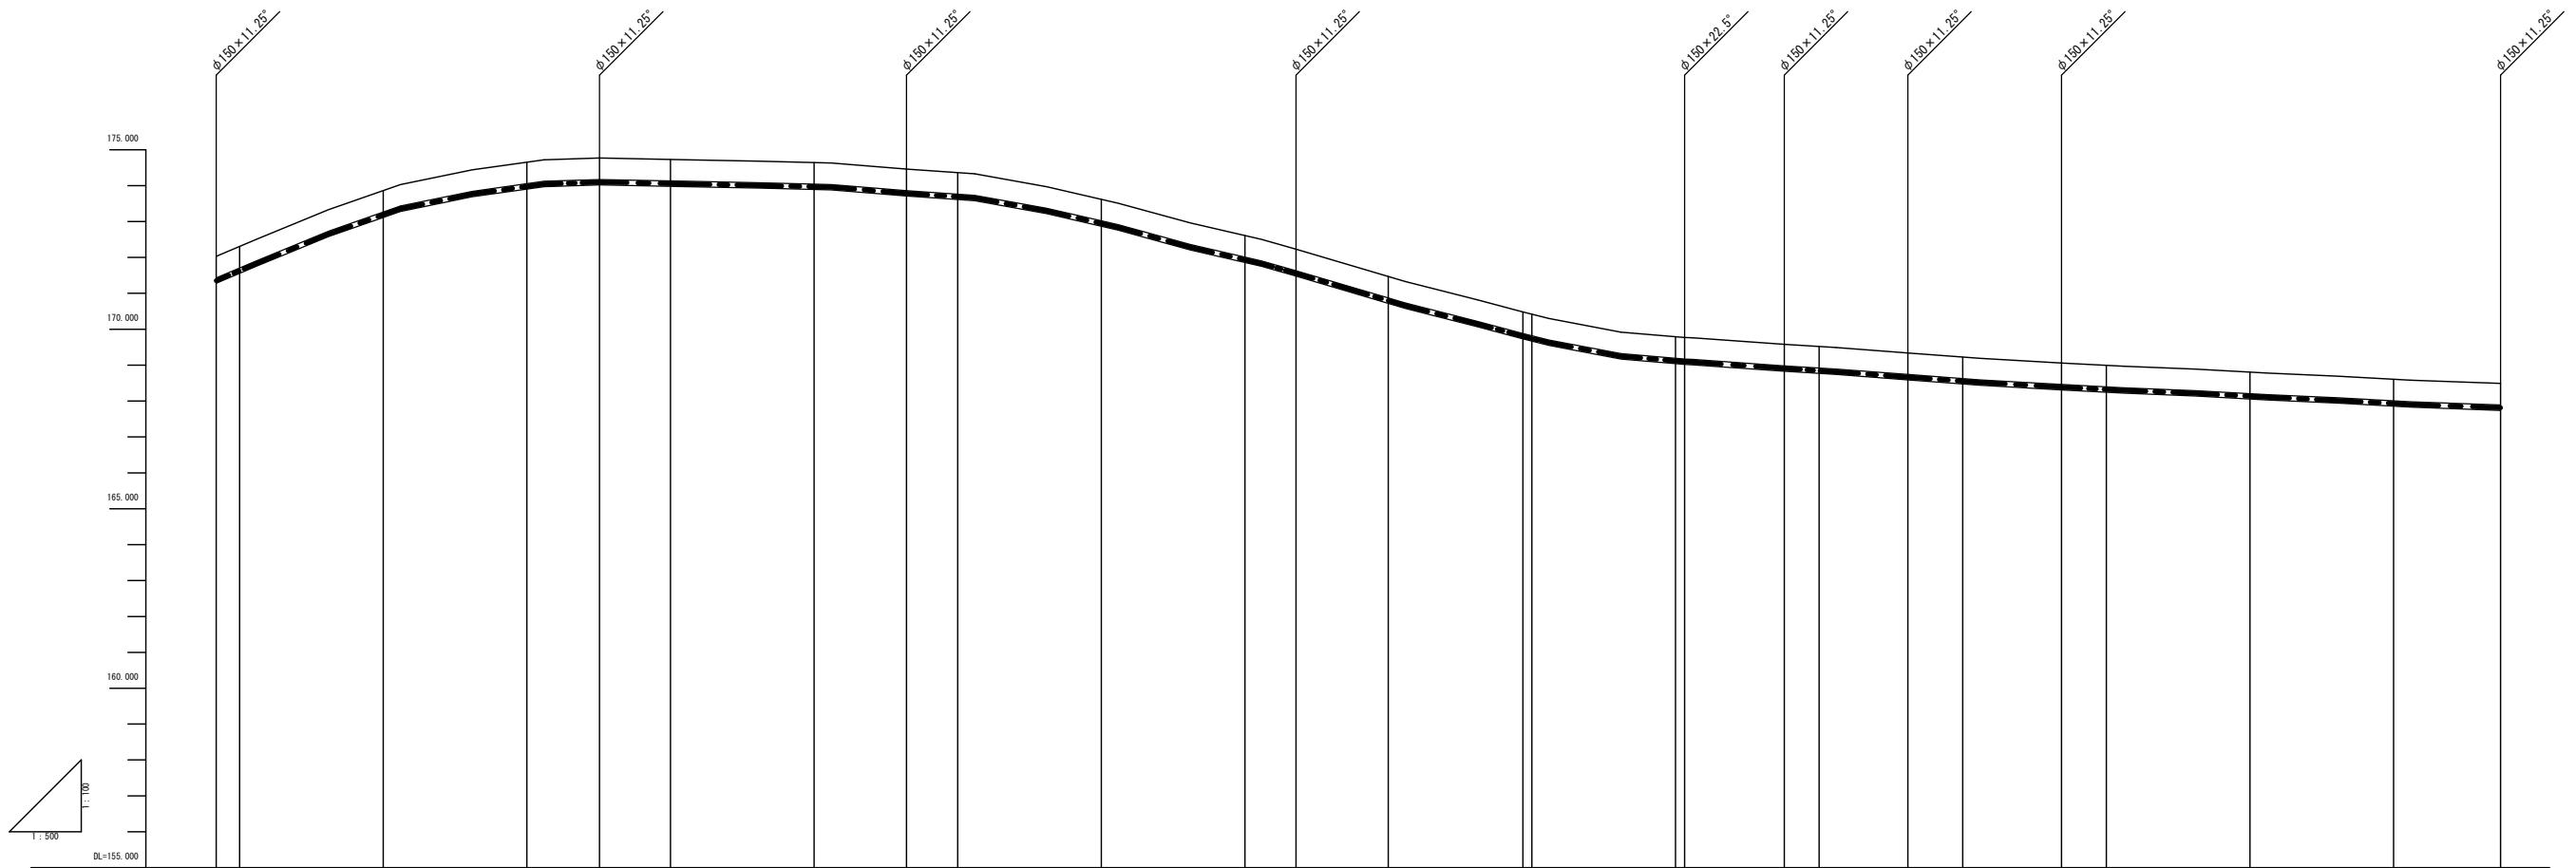

配管種別	管種管径	土被り	管中心高	地盤高	追加高離	区間距離	測点番号
A-IP22	φ150×11.25	0.60					
A-NO.18	3.256	360,000-172,307-171,632	0.60				
A-NO.19	20,000	380,000-173,863-173,188	0.60				
A-NO.20	20,000	400,000-174,653-173,978	0.60				
A-IP23	10,124	410,124-174,770-174,095	0.60				
A-NO.21	9,876	420,000-174,730-174,055	0.60				
A-NO.22	20,000	440,000-174,642-173,967	0.60				
A-IP24	12,880	452,880-174,460-173,785	0.60				
A-NO.23	7,120	460,000-174,363-173,688	0.60				
A-NO.24	20,000	480,000-173,620-172,945	0.60				
A-NO.25	20,000	500,000-172,610-171,935	0.60				
A-IP25	7,134	507,134-172,230-171,555	0.60				
A-NO.26	12,866	520,000-171,471-170,796	0.60				
A-IP26	18,740	538,740-170,480-169,805	0.60				
A-NO.27	1,260	540,000-170,418-169,743	0.60				
A-NO.28	20,000	560,000-169,791-169,116	0.60				
A-IP27	1,295	561,255-169,770-169,995	0.60				
A-IP28	13,885	575,140-169,580-168,905	0.60				
A-NO.29	4,860	580,000-169,520-168,845	0.60				
A-IP29	12,350	589,964-169,340-168,665	0.60				
A-NO.30	7,650	600,000-169,226-168,551	0.60				
A-IP30	13,766	613,764-169,060-168,385	0.60				
A-NO.31	6,234	620,000-168,995-168,320	0.60				
A-NO.32	20,000	640,000-168,806-168,131	0.60				
A-IP31	14,896	674,896-168,490-167,815	0.60				


A-1配管

ポリエチレン管φ150

工事名称	工事年度		
工事場所	令和6年度		
発注機関	A-LINE縦断図－2		
摘要	縮尺		
検印	V=1/100 · H=1/500	国頭村安田地内	12-04
検印	名 称	沖縄県農林水産部家畜改良センター	株サンケイエンジニアリング
検印	資格者氏名	設計者	
検印	登録番号		
検印	所在地		

# A-LINE縦断図－3

V=1/100 · H=1/500

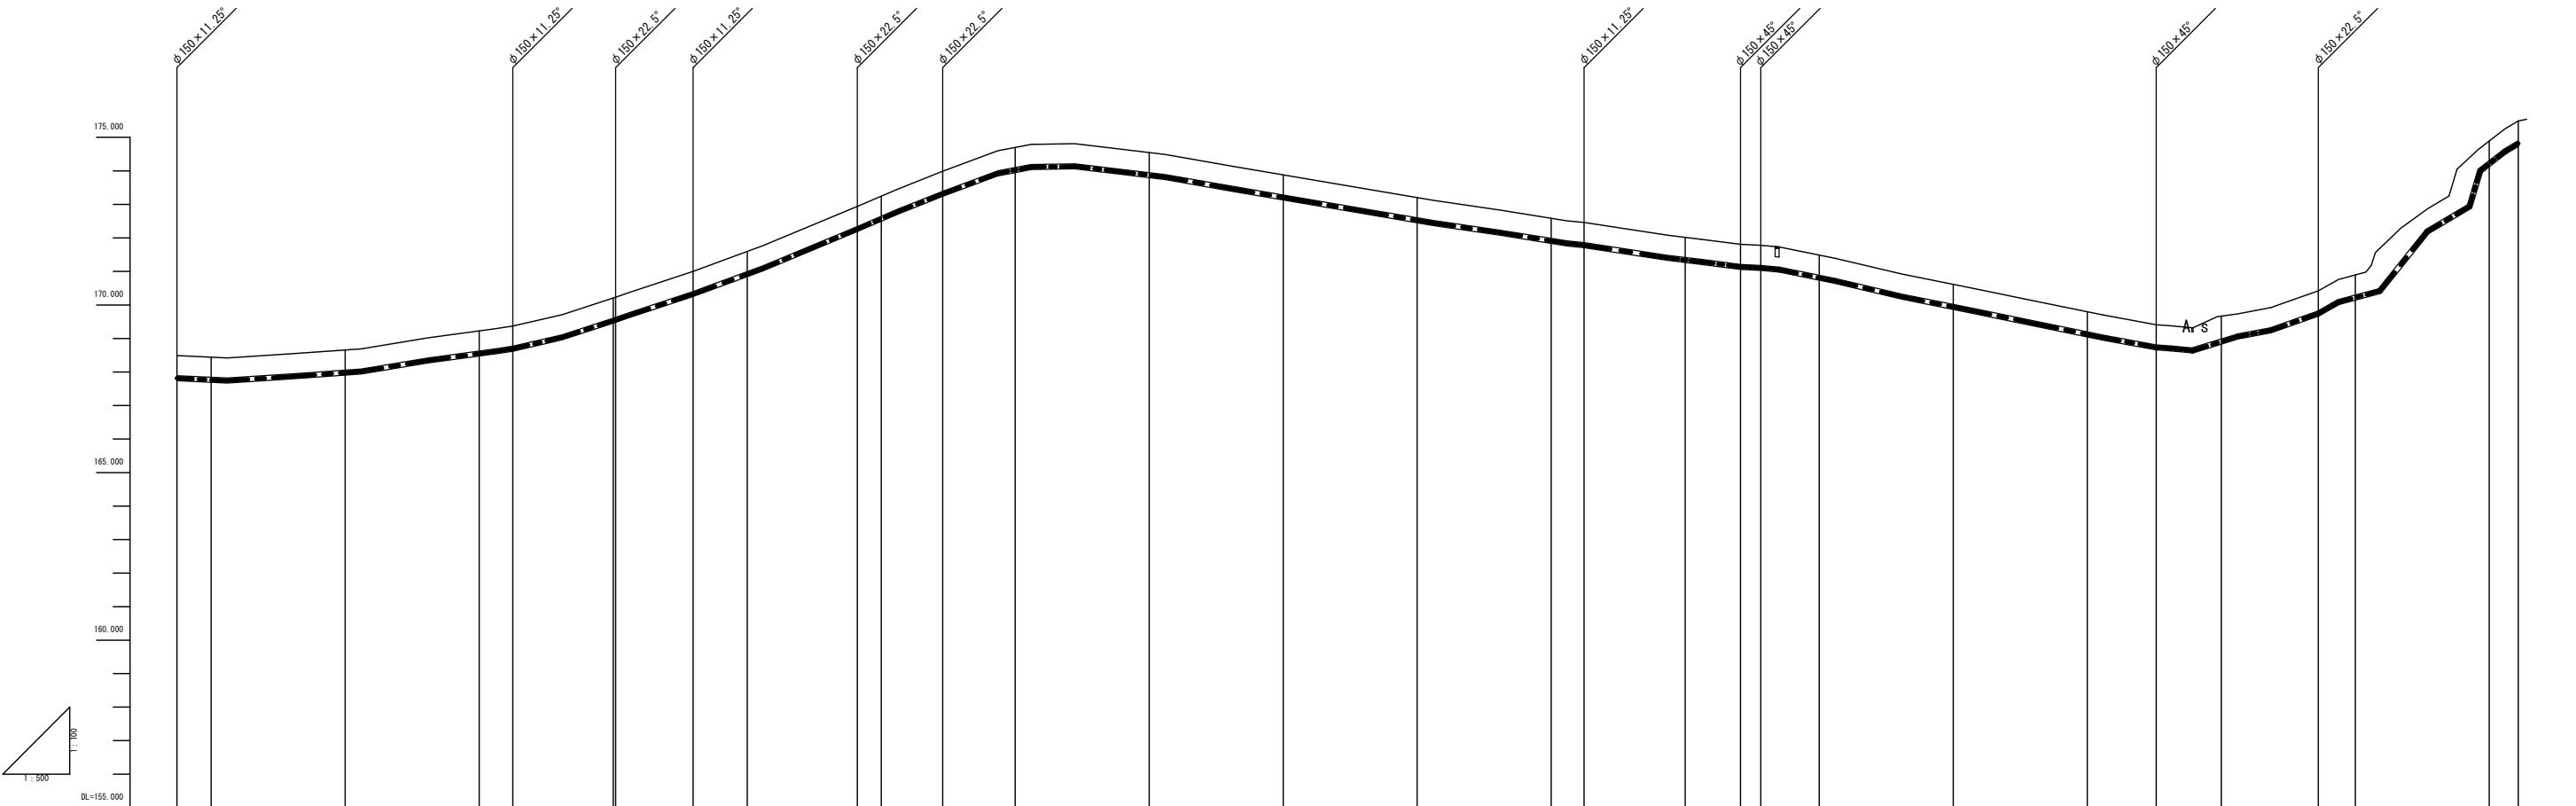


配管種別			A-1配管		A-2配管		A-3配管	
	管種管径							
土被り								
管中心高								
地盤高								
追加距離								
区間距離								
測点番号								
A-NO.35	-20,000	-700,000	168,657	167,982	0,60-			
A-IP31	-14,896	674,896	168,480	167,815	0,60-			
A-NO.34	5,104	680,000	168,442	167,767	0,60-			
A-IP32	5,023	-720,000	169,226	168,551	0,60-			
A-IP33		725,023	169,370	168,605	0,60-			
A-NO.37	14,977	740,000	170,236	169,531	0,60-			
A-IP34	0,370	740,370	170,230	169,555	0,60-			
A-NO.38	8,080	-760,000	171,584	170,919	0,60-			
A-IP35	16,430	776,430	172,940	172,265	0,60-			
A-NO.39	3,570	-780,000	173,246	172,571	0,60-			
A-IP36	9,182	789,182	173,940	173,315	0,60-			
A-NO.40	10,818	-800,000	174,689	174,024	0,60-			
A-IP37								
A-NO.41	20,000	-820,000	174,547	173,872	0,60-			
A-IP38								
A-NO.42	20,000	-840,000	173,881	173,206	0,60-			
A-IP39								
A-NO.43	-20,000	-860,000	173,201	172,526	0,60-			
A-IP40								
A-NO.44	-20,000	-880,000	172,586	171,911	0,60-			
A-IP41								
A-NO.45	15,095	-900,000	172,017	171,342	0,60-			
A-IP42								
A-NO.46	8,712	-920,000	171,487	170,812	0,60-			
A-IP43								
A-NO.47	-20,000	-940,000	170,615	169,940	0,60-			
A-IP44								
A-NO.48	20,000	-960,000	169,798	169,123	0,60-			
A-IP45								
A-NO.49	9,714	-980,000	169,666	168,907	0,60-			
A-IP46								
A-NO.50	5,514	-1000,000	171,895	170,220	0,60-			
A-IP47								
A-NO.51	20,000	-1020,000	174,880	174,215	0,60-			
A-EP	4,327	-1024,327	175,490	174,815	0,60-			

工事名称	沖縄県家畜改良センター給水設備改修工事			工事年度	令和6年度	
	工事場所	国頭村安田地内			図面名称	A-LINE縦断図－3
発注機関	沖縄県農林水産部家畜改良センター			縮尺	V=1/100 · H=1/500	
摘要				図面番号	12-05	
検印	管理建築士	設計	製図	名 称	株サンケイエンジニアリング	
				資格者氏名		
				登録番号		
				所在 地		

# B-LINE縦断図


V=1/100 H=1/500

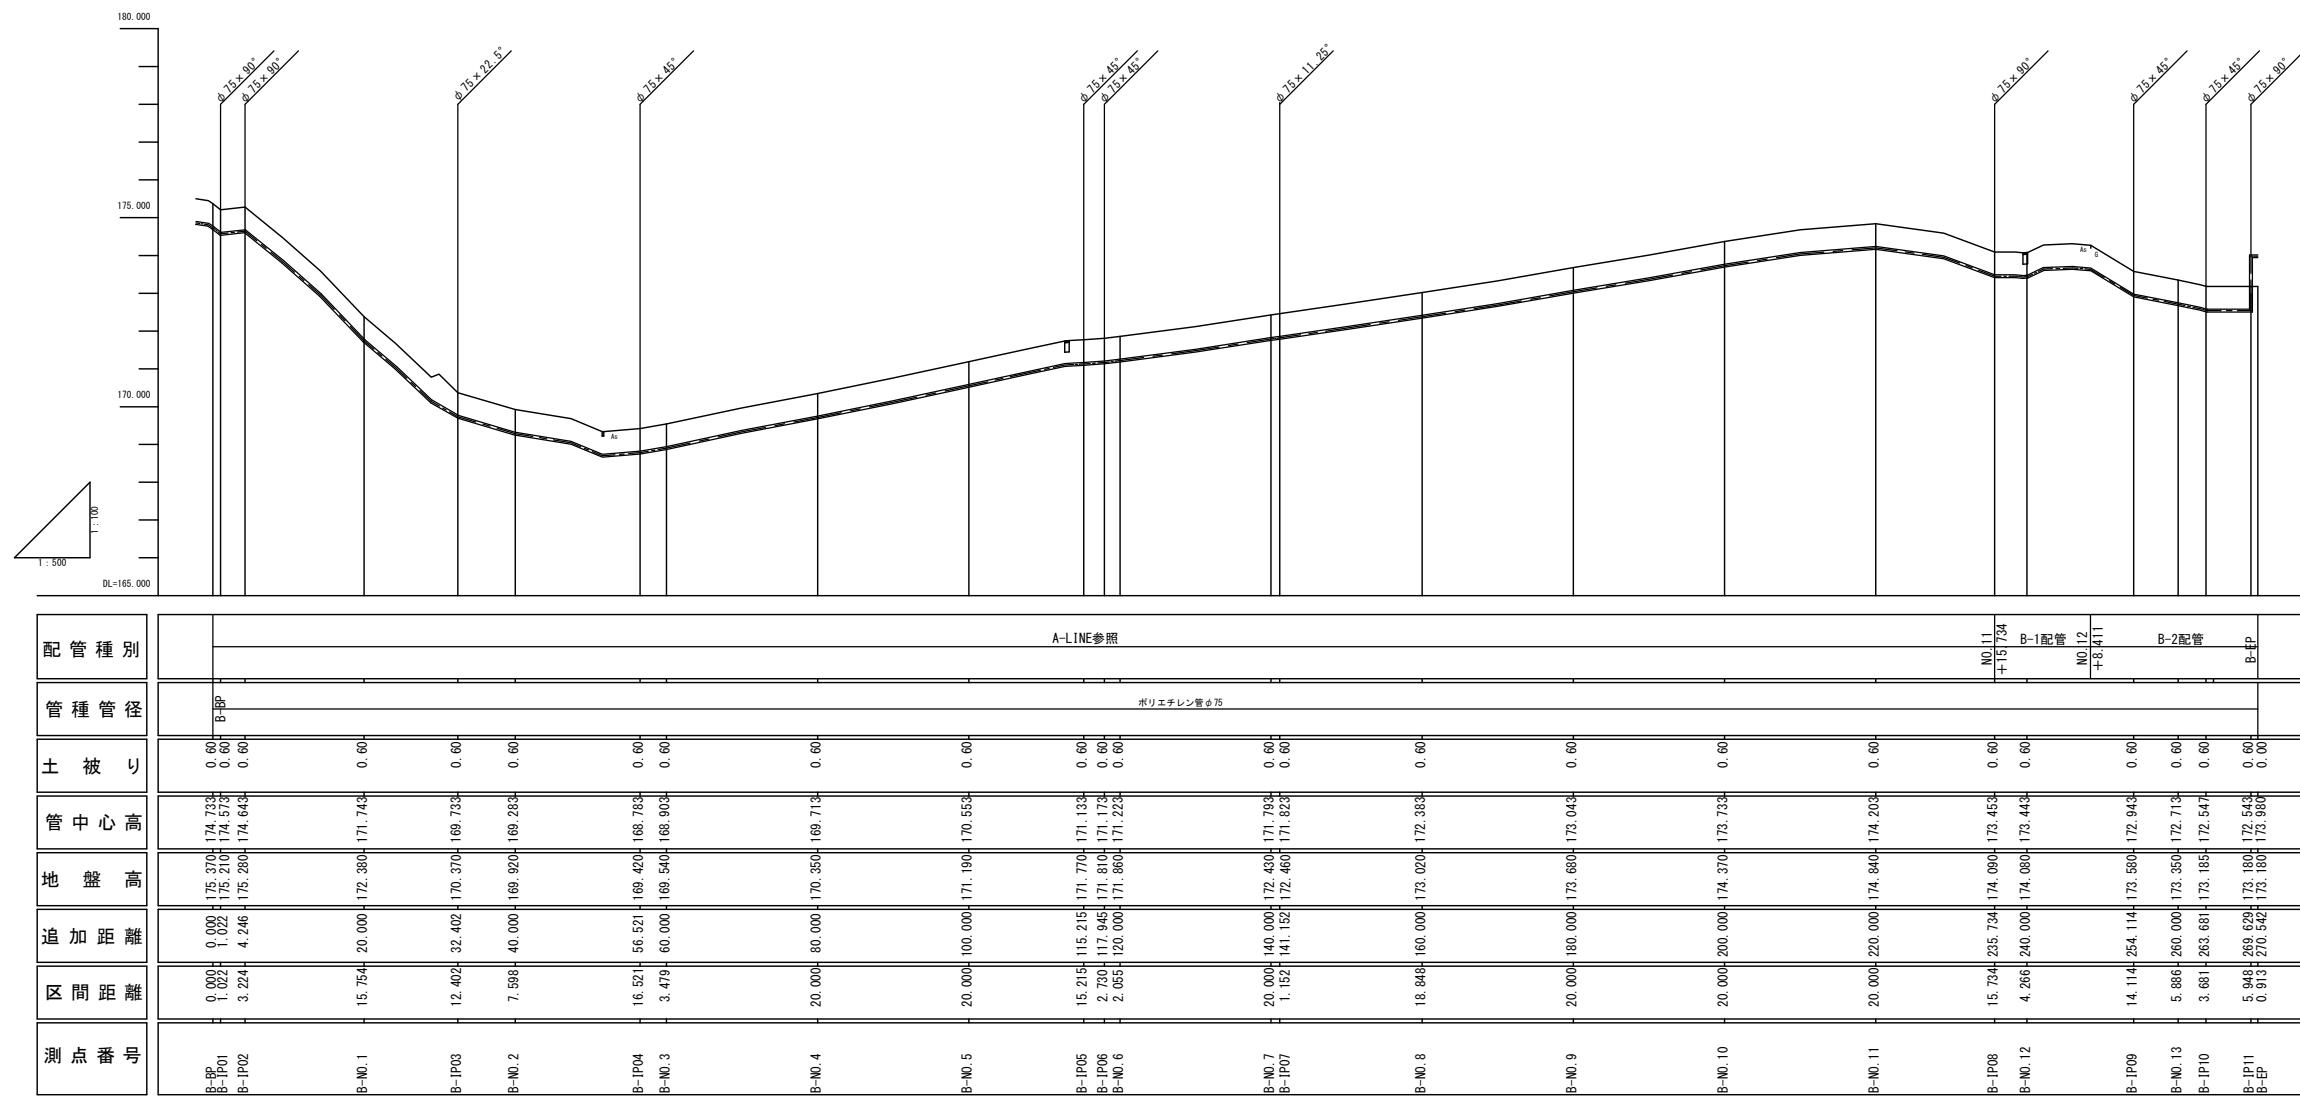

工事名称	工事年度		
	令和6年度		
工事場所	図面名称		
	B-LINE縦断図		
発注機関	縮尺		
	V=1/100 H=1/500		
摘要	図面番号		
	12-06		
検印	名 称	株サンケイエンジニアリング	
	設計者	資格者氏名	
	登録番号		
	所在地		

# A-LINE管割図－1

S=1/100

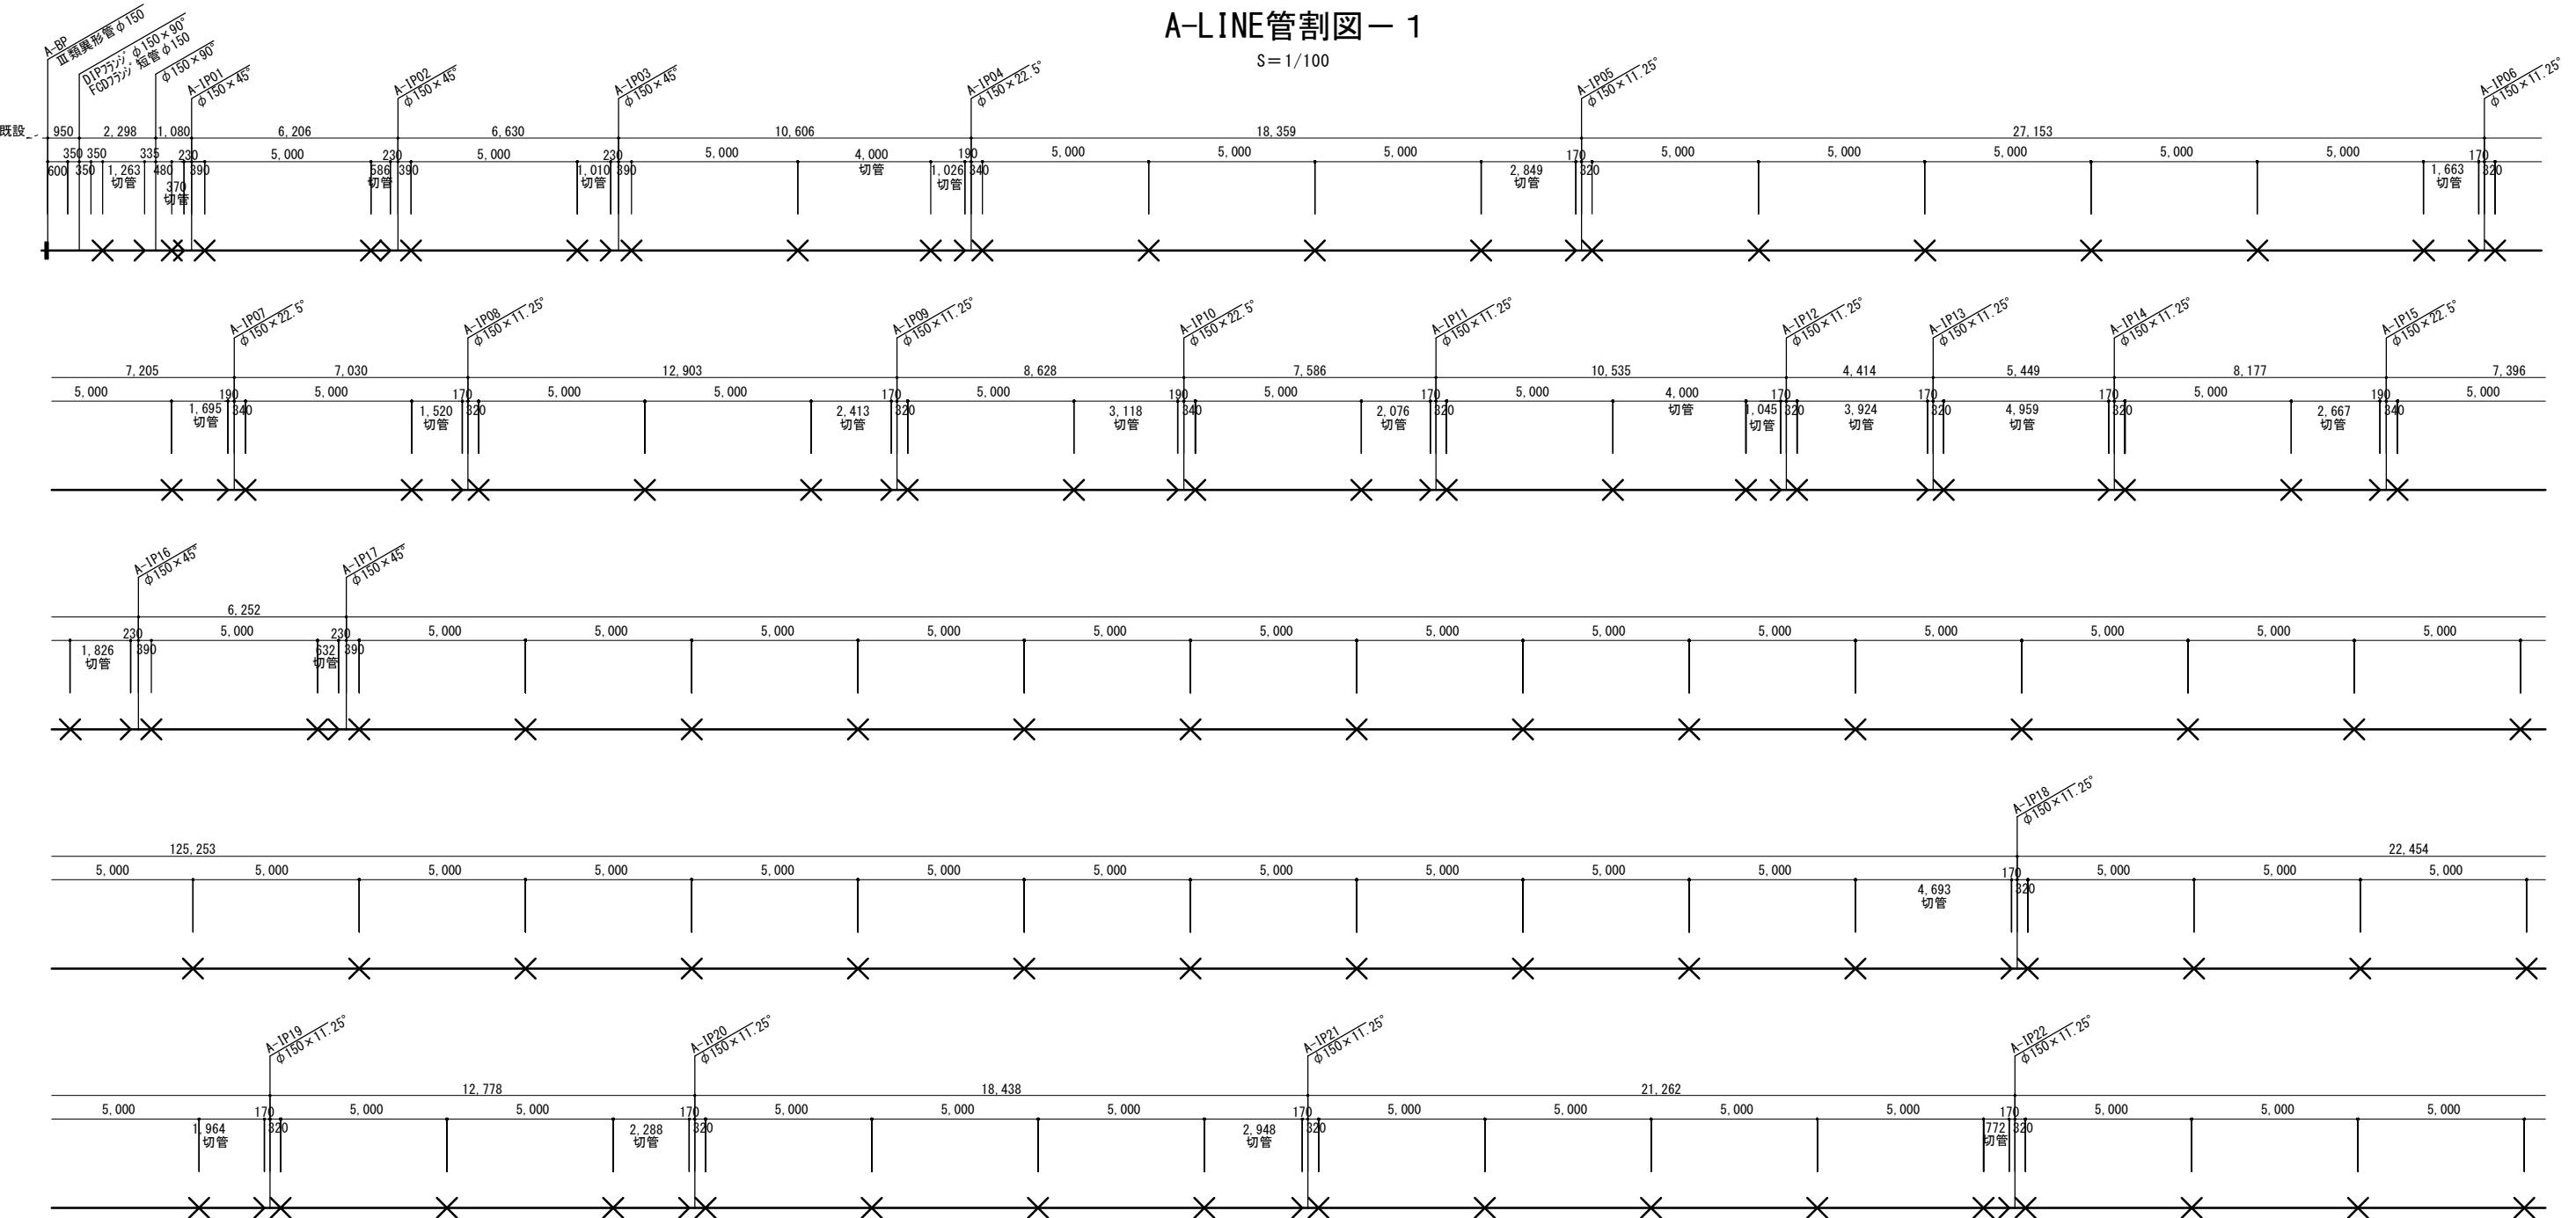


No	III類異形管 φ 150	FCDフランジ' 短管 φ 150	DIPフランジ' φ 150×90°	φ 150×90°	φ 150×45°	φ 150×45°	φ 150×22.5°	φ 150×11.25°	No	DIP短管1号 φ 150	EFフランジ' 短管 φ 150	DIPフランジ' φ 150×90°	φ 150×90°	φ 150×45°	φ 150×22.5°	φ 150×11.25°
A-BP	1	1	1	1					A-IP18							1
A-IP01					1				A-IP19							1
A-IP02					1				A-IP20							1
A-IP03					1				A-IP21							1
A-IP04						1			A-IP22							1
A-IP05							1		異形管集計	1	1	1	1	5	4	13
A-IP06							1									
A-IP07						1			切管	1,263	370	586	1,010	1,026	2,849	1,663
A-IP08							1			1,695	1,520	2,413	3,118	2,076	1,045	3,924
A-IP09							1			4,959	2,667	1,826	632	4,693	1,964	2,288
A-IP10							1			2,948	772					
A-IP11								1						σ l = 47,307	σ n = 23	
A-IP12								1								
A-IP13								1	直管	11	9	14	14	13		
A-IP14								1							σ n = 61	
A-IP15								1	ソケット	20	18	17	15	17		σ n = 87
A-IP16								1								
A-IP17								1								

工事名称	沖縄県家畜改良センター給水設備改修工事			工事年度	令和6年度
工事場所	国頭村安田地内			図面名称	A-LINE管割図－1
発注機関	沖縄県農林水産部家畜改良センター			縮尺	S=1/100
摘要				図面番号	12-07
検印	管理建築士	設計	製図	名 称	株式会社サンケイエンジニアリング
				資格者氏名	
				登録番号	
				所在 地	

## A-LINE管割図－2

S=1/100

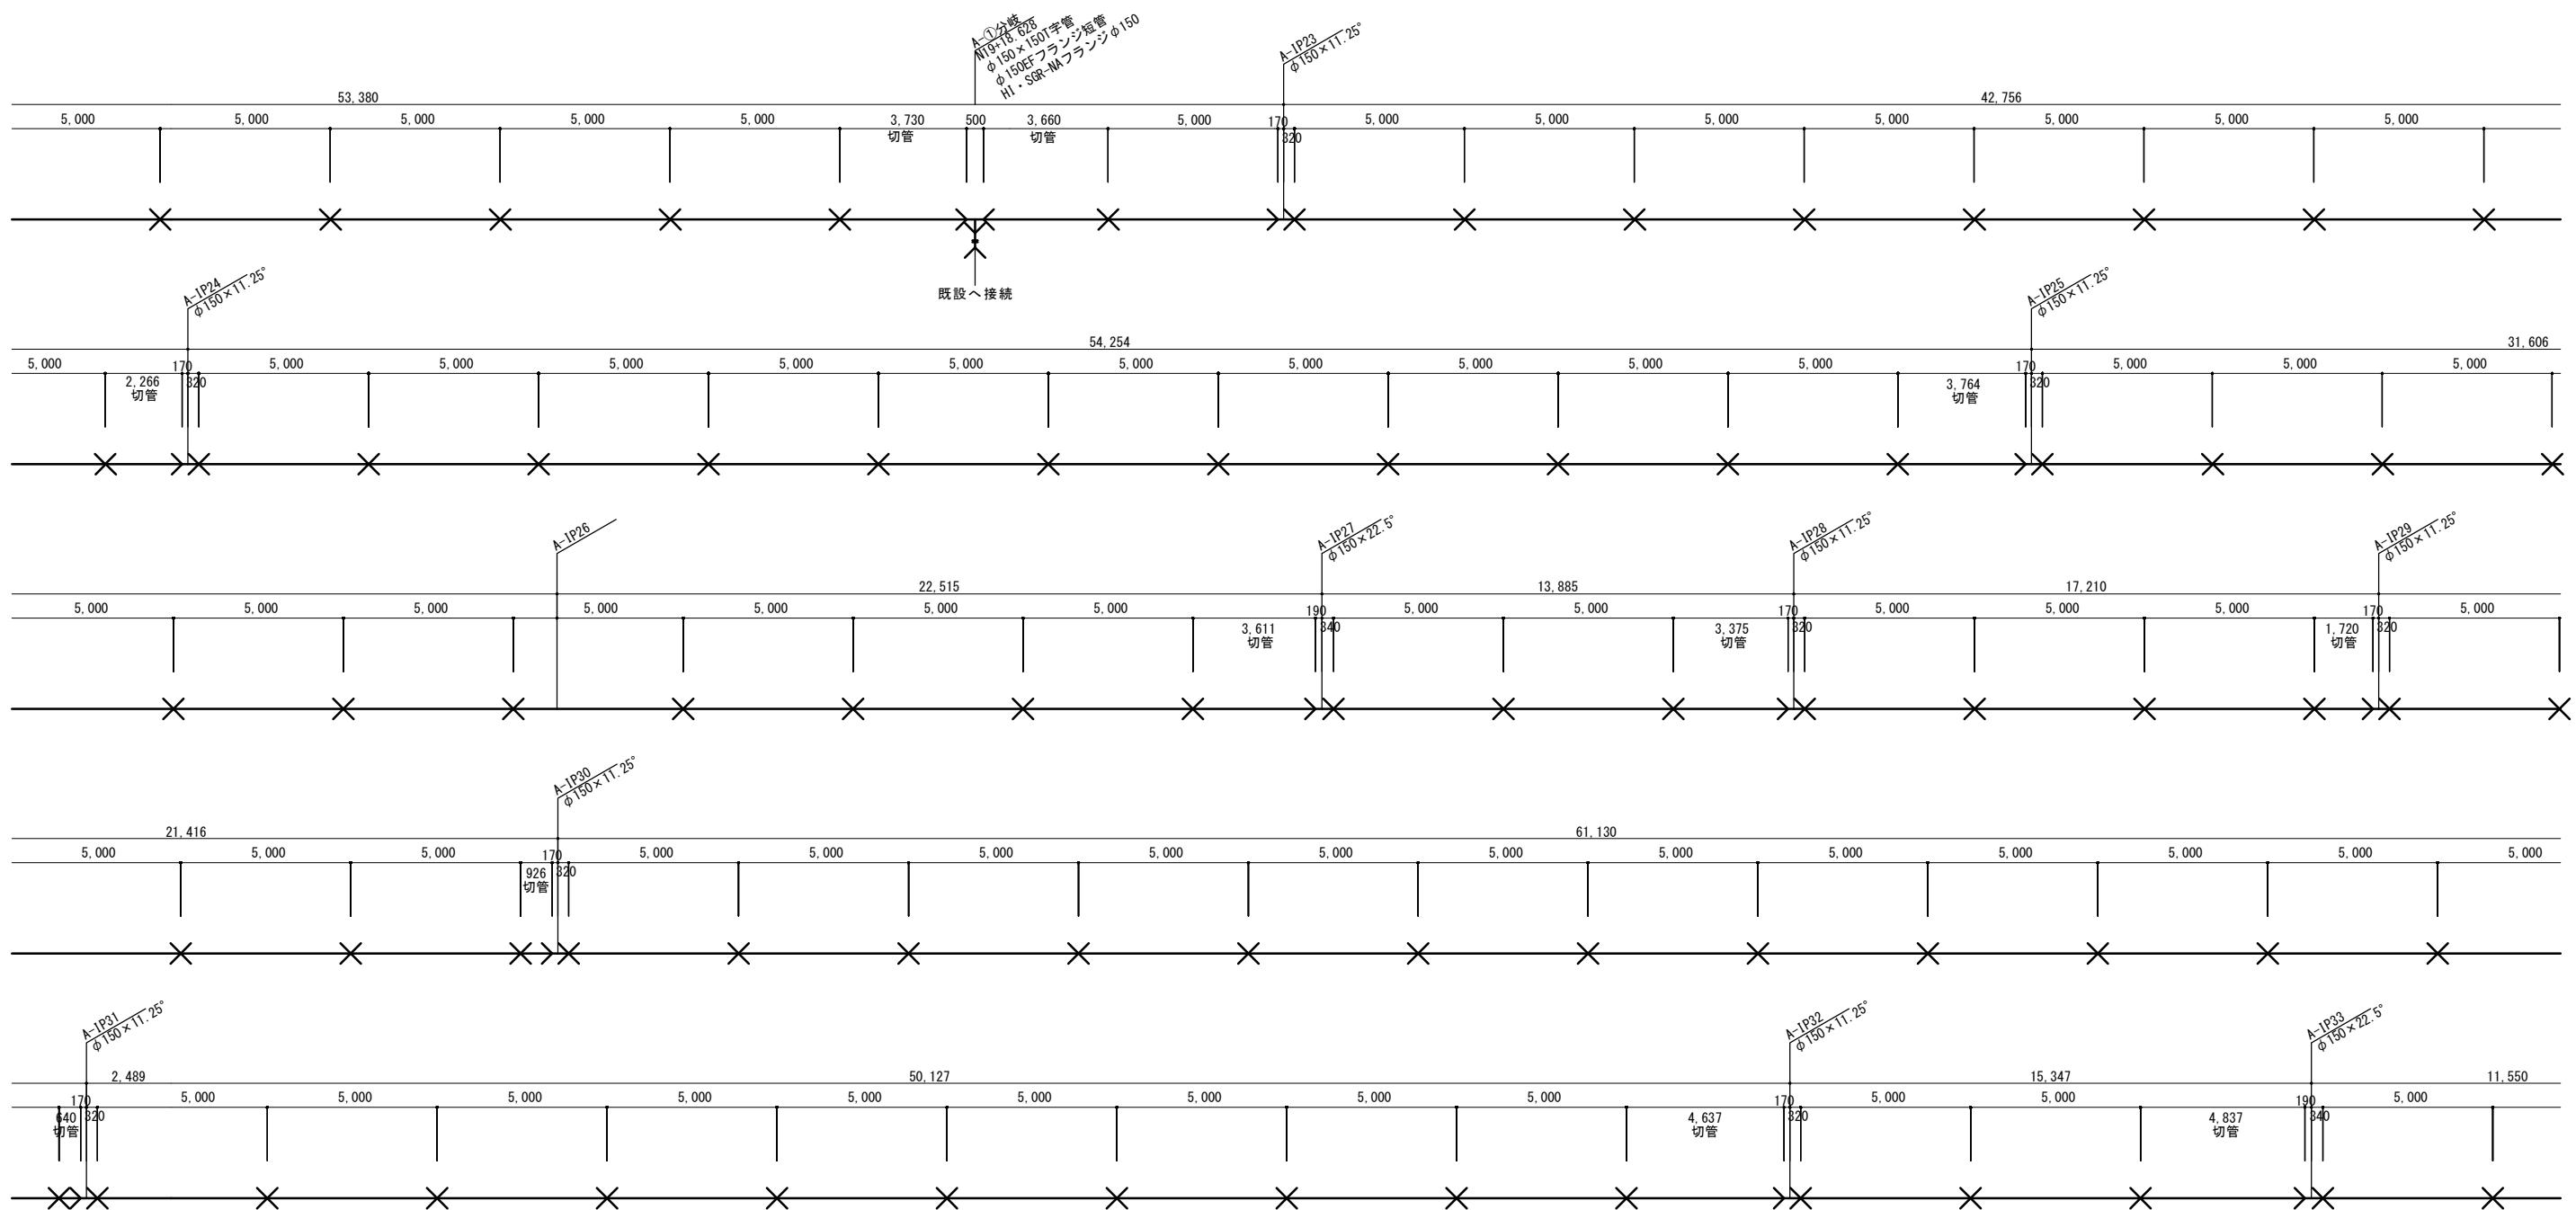


No	$\phi 150 \times 150$ T字管	$\phi 150$ EF F短管	H1・SGR-NA フランジ $\phi 150$	$\phi 150 \times 45^\circ$	$\phi 150 \times 22.5^\circ$	$\phi 150 \times 11.25^\circ$	切管	3,730	3,660	2,266	3,764	3,611
A-①分岐	1	1	1					3,375	1,720	926	640	4,637
A-IP23					1			4,837				$\sigma I = 33,166$
A-IP24					1							$\sigma n=11$
A-IP26				1			直管	13	14	13	15	12
A-IP27				1								$\sigma n=67$
A-IP28					1							
A-IP29					1		ソケット	14	16	16	15	16
A-IP30					1							$\sigma n=77$
A-IP31					1							
A-IP32					1							
A-IP33				1								
異形管集計	1	1	1		2	8						

工事名称	沖縄県畜産改良センター給水設備改修工事		工事年度	令和6年度
工事場所	国頭村安田地内		図面名称	A-LINE管割図－2
発注機関	沖縄県農林水産部家畜改良センター		縮尺	S=1/100
摘要			図面番号	12-08
検印	管理建築士	設計	製図	株サンケイエンジニアリング
	資格者氏名			
	登録番号			
	所在地			

# A-LINE管割図－3

S=1/100

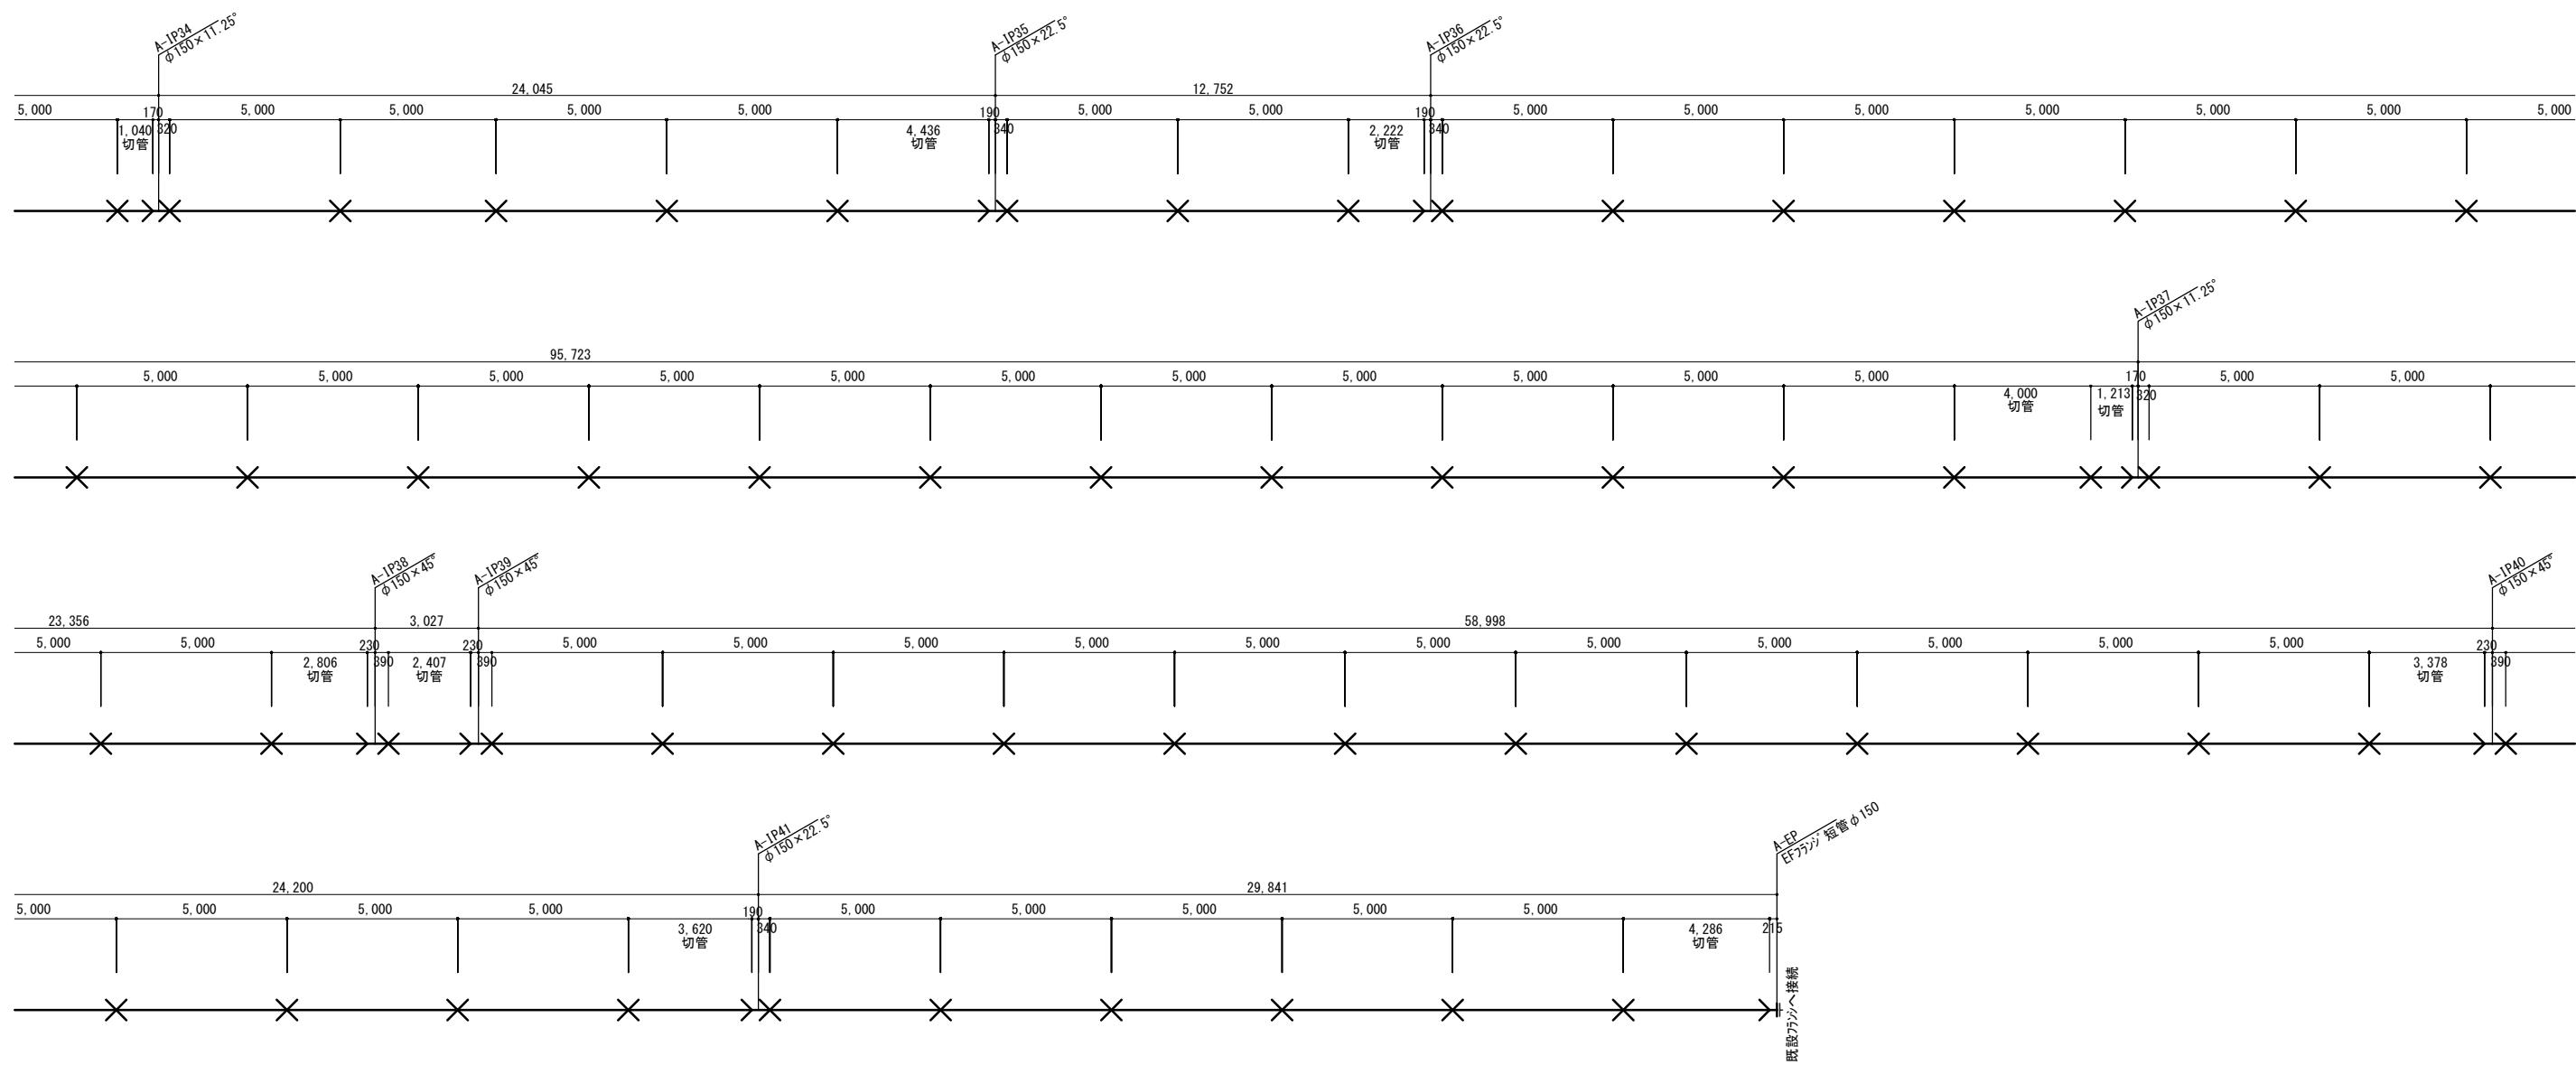


No				EFフランジ' 短管 φ 150		φ 150 × 90°	φ 150 × 45°	φ 150 × 22.5°	φ 150 × 11.25°	切管	1,040	4,436	2,222	4,000	1,213
A-IP34									1		2,806	2,407	3,620	4,286	
A-IP35								1							
A-IP36								1					$\sigma l = 26,030$	$\sigma n = 9$	
A-IP37								1							
A-IP38								1							
A-IP39							1			直管	14	13	13	9	
A-IP40							1								$\sigma n = 49$
A-IP41							1								
A-EP				1						ソケット	16	16	16	10	
異形管集計				1		3	3	2							$\sigma n = 58$
φ 150 × 150T字管	H1・SGR-NA フランジ φ 150	三類異形管 φ 150	FCDフランジ' 短管 φ 150	EFフランジ' 短管 φ 150	DIPフランジ' φ 150 × 90°	φ 150 × 90°	φ 150 × 45°	φ 150 × 22.5°	φ 150 × 11.25°	切管	直管	ソケット			
A-1		1	1		1	1	5	4	13	47,307	61	87			
A-2	1	1			1			2	8	33,166	67	77			
A-3					1		3	3	2	26,030	49	58			
異形管集計	1	1	1	1	2	1	8	9	23	106,503	177	222			

工事名称	沖縄県家畜改良センター給水設備改修工事			工事年度	令和6年度	
	国頭村安田地内				図面名称	
工事場所				縮尺	A-LINE管割図－3	
				S=1/100		
発注機関	沖縄県農林水産部家畜改良センター			図面番号	12-09	
摘要					名 称	株サンケイエンジニアリング
検印	管理建築士	設計	製図		資格者氏名	
					登録番号	
					所在 地	

B-LINE管割図


S=1/100

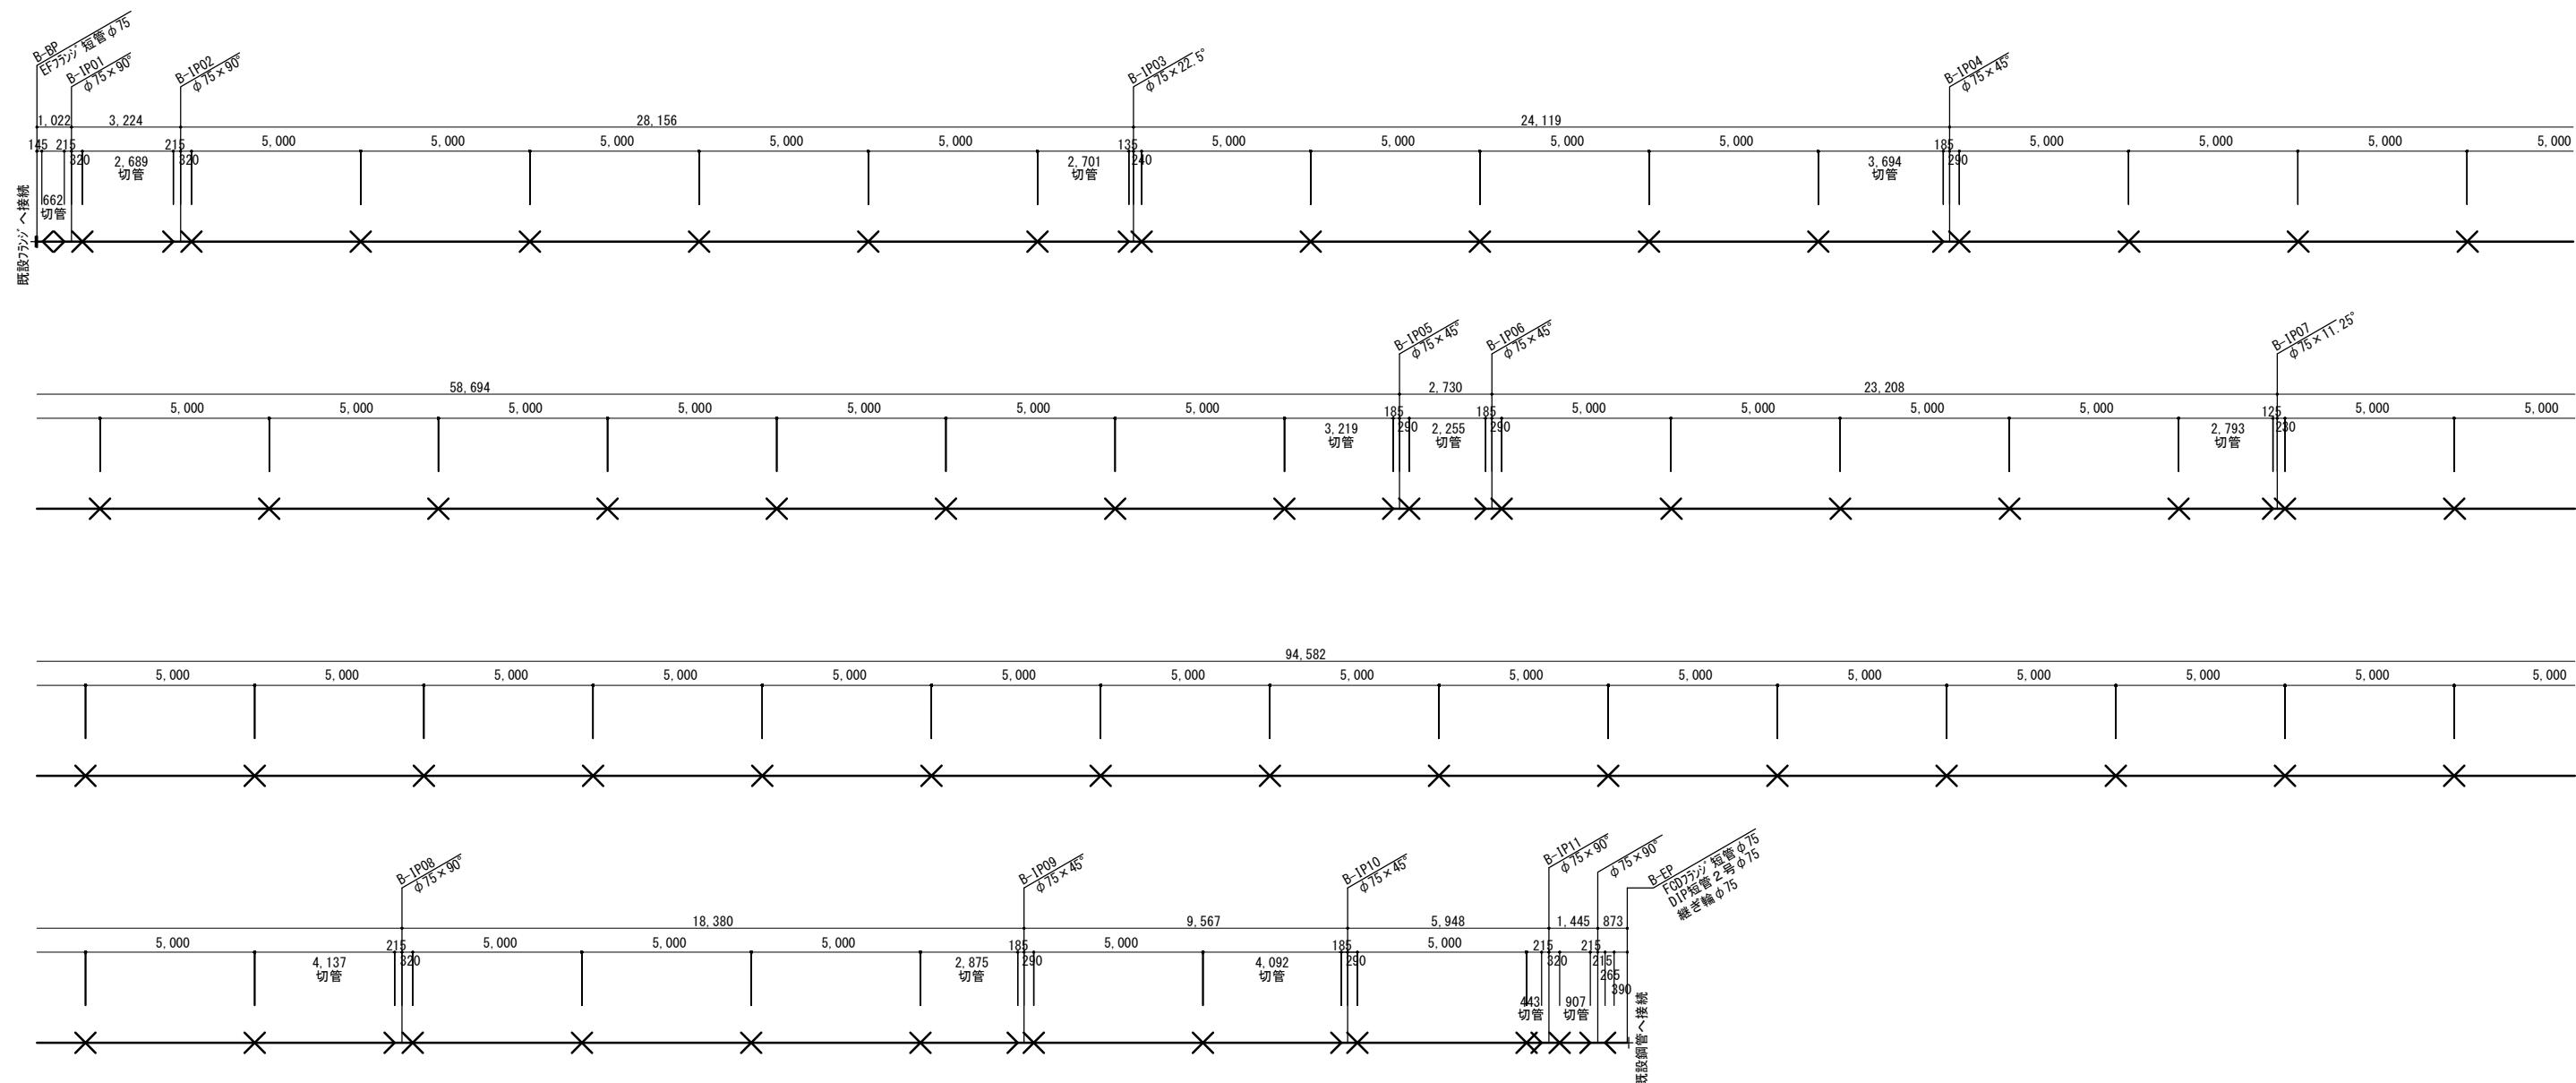

No	DIP短管 2号 φ75	EFフランジ 短管 φ75	FCDフランジ 短管 φ75	継ぎ輪	φ 75×90°	φ 75×45°	φ 75×22.5°	φ 75×11.25°	切管	662	2,689	2,701	3,694	3,219
B-BP		1								2,255	2,793	4,137	2,875	4,092
B-IP01					1					443	907			
B-IP02					1									
B-IP03						1							σ l = 30,467	σ n=12
B-IP04						1								
B-IP05						1			直管	13	13	15	6	
B-IP06						1								σ n=47
B-IP07							1							
B-IP08					1				ソケット	16	16	15	11	
B-IP09						1								σ n=58
B-IP10						1								
B-IP11					2									
B-EP	1		1	1										
異形管集計	1	1	1	1	5	5	1	1						

工事名称	沖縄県家畜改良センター給水設備改修工事			工事年度	令和6年度	
工事場所	国頭村安田地内			図面名称	B-LINE管割図	
発注機関	沖縄県農林水産部家畜改良センター			縮 尺	S=1/100	
摘要				図面番号	12-10	
検印	管理建築士	設計	製図	名 称	株サンケイエンジニアリング	
				資格者氏名		
				登録番号		
				所 在 地		

配管断面図  
S=1/10


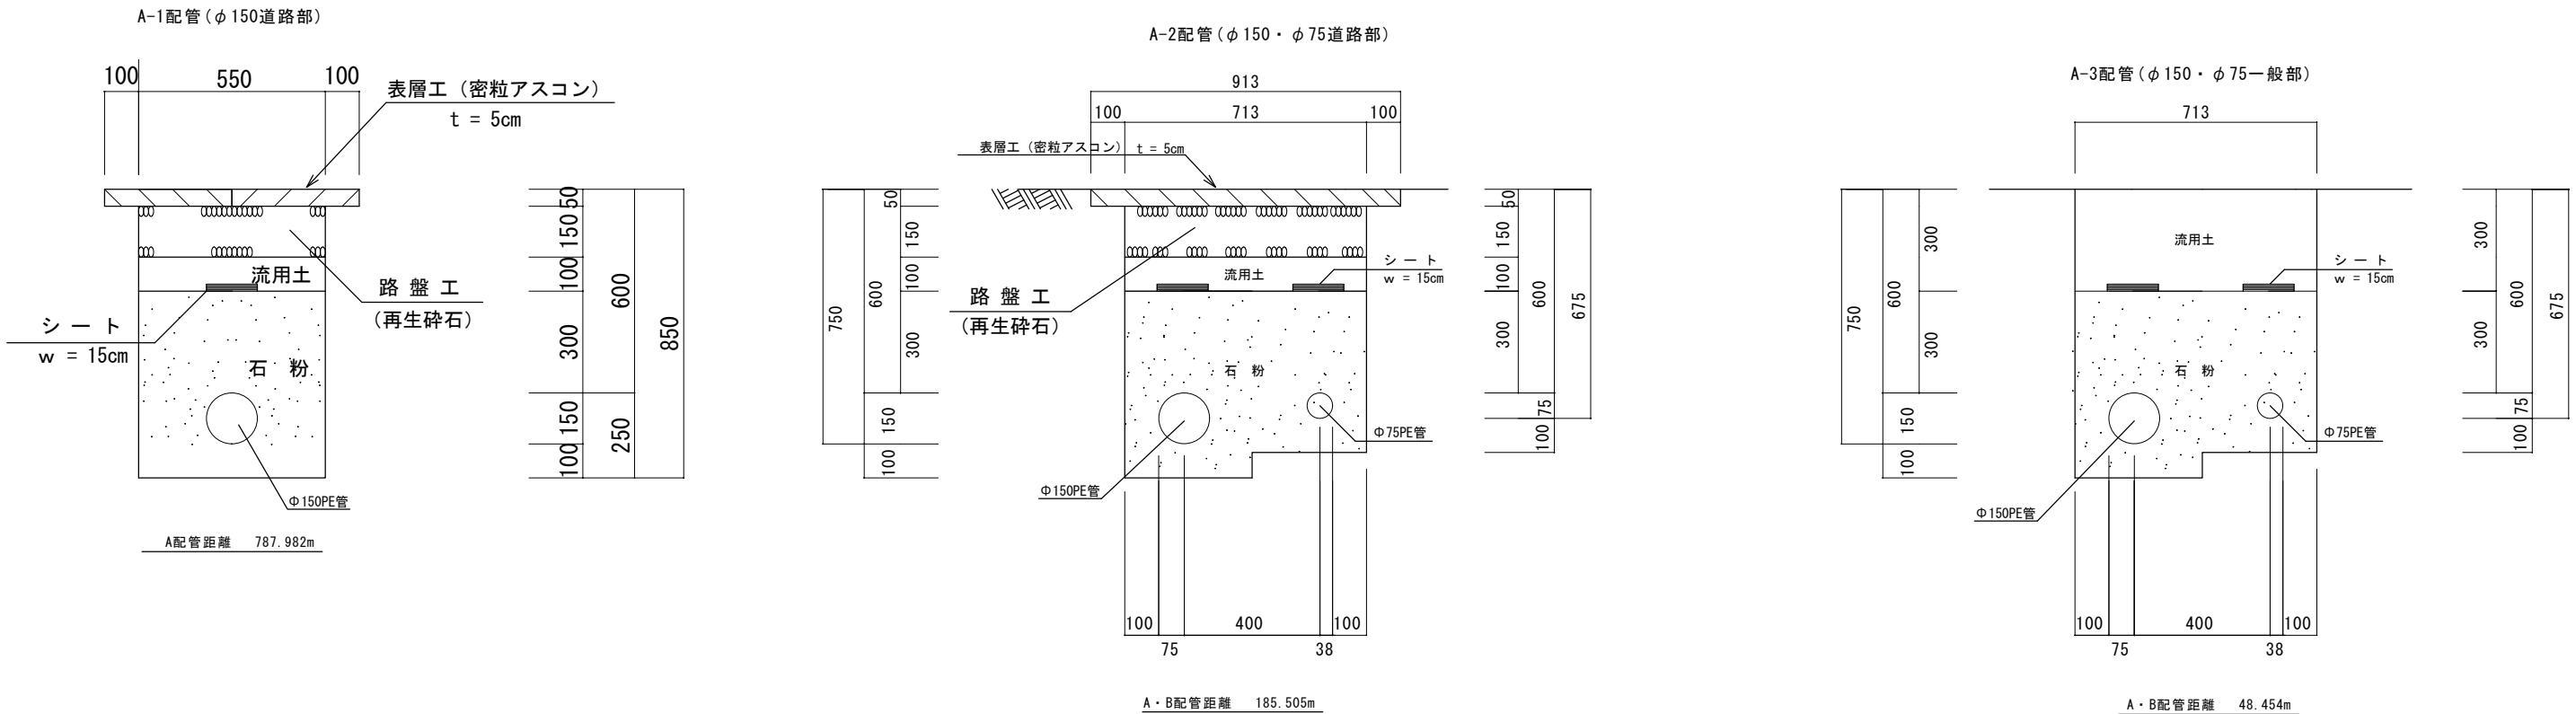


工事名称	沖縄県家畜改良センター給水設備改修工事			工事年度	令和6年度	
工事場所	国頭村安田地内			図面名称	配管断面図	
発注機関	沖縄県農林水産部家畜改良センター			縮尺	S=1/10	
摘要				図面番号	12-11	
設計者	管理建築士	設計	製図	名 称	株サンケイエンジニアリング	
検印				資格者氏名		
				登録番号		
				所在 地		



# 鋼管改修図

S=1/10

## ポンプ室钢管改修図

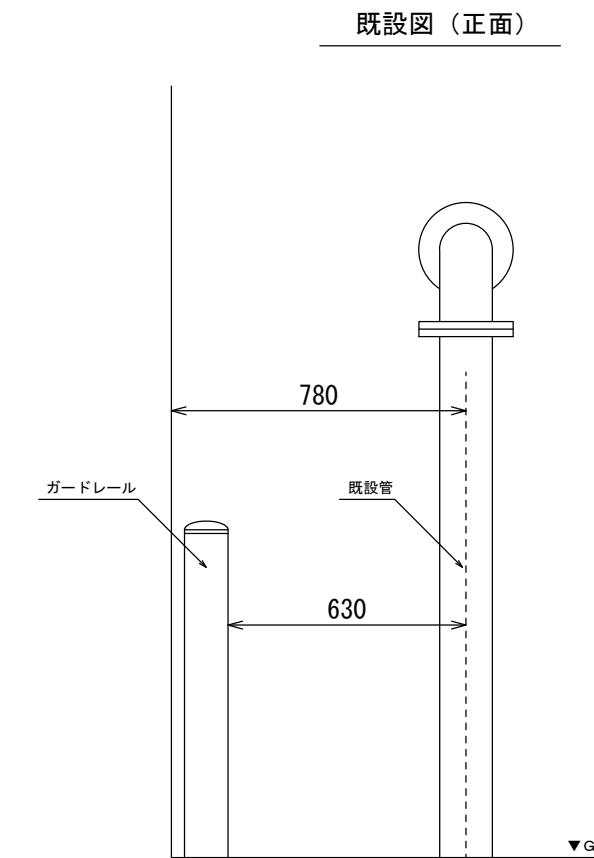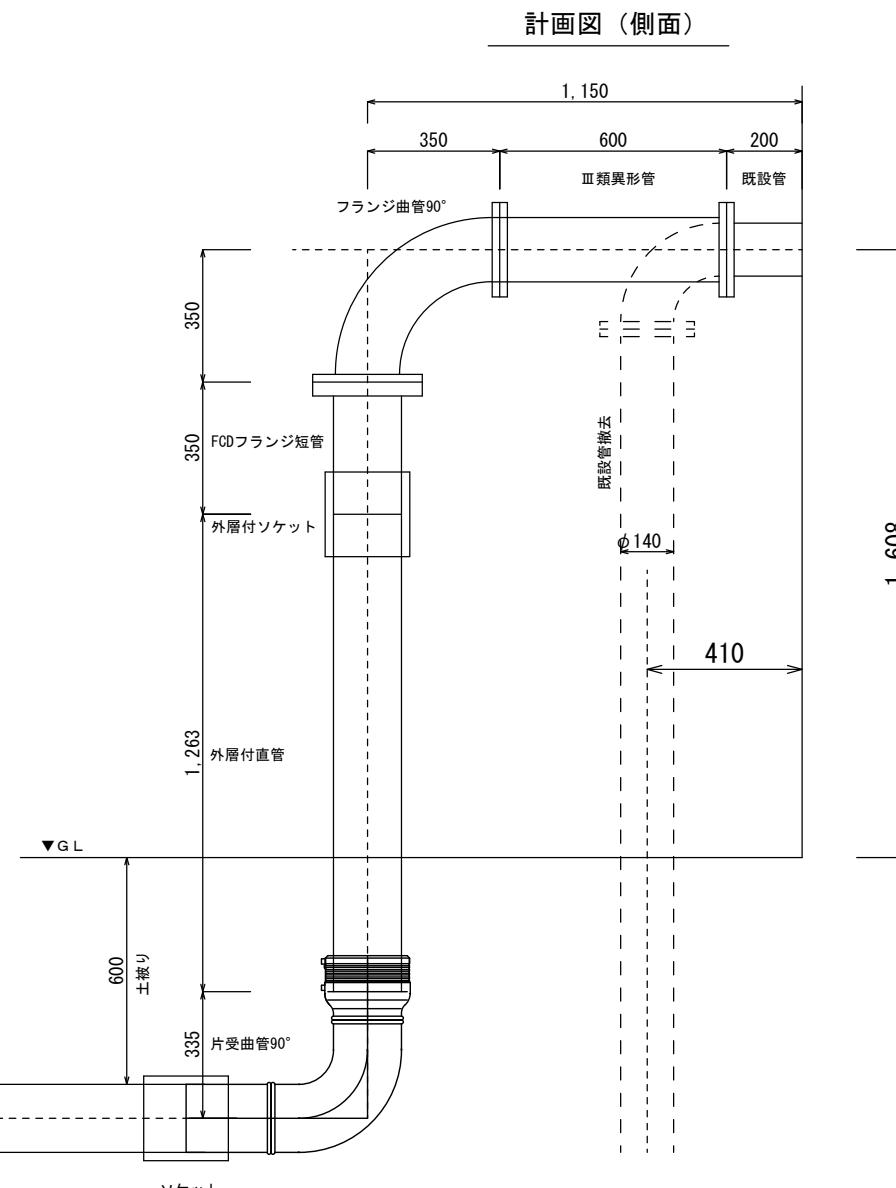

## 浄水場钢管改修図

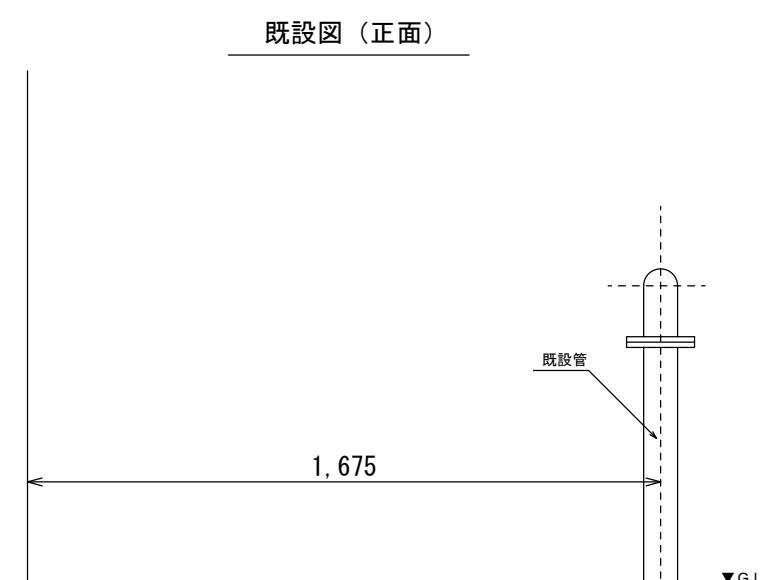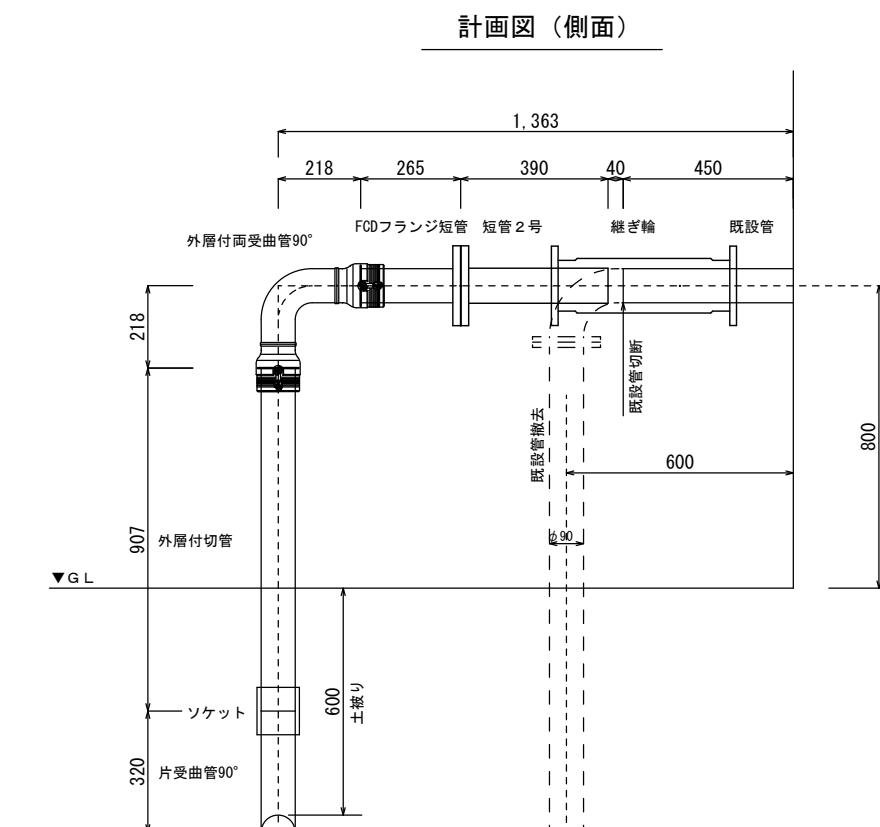

工事名称	沖縄県家畜改良センター給水設備改修工事			工事年度	令和6年度
工事場所	国頭村安田地内			図面名称	钢管改修図
発注機関	沖縄県農林水産部家畜改良センター			縮尺	S=1/10
摘要				図面番号	12-12
設計者	管理建築士	設計	製図	名 称	株サンケイエンジニアリング
検印				資格者氏名	
				登録番号	
				所在 地	